

Ведомость рабочих чертежей

Лист	Наименование	Примечание
1	Общие данные (начало)	
2	Общие данные (окончание)	
3	План на отм. 0.000. Тех. часть. Вентиляция.	
4	План на отм. 3.000. Тех. часть. Вентиляция.	
5	План на отм. 0.000. АБК. Вентиляция.	
6	План на отм. 3.000. АБК. часть. Вентиляция.	
7	Оборудование систем ПВ-1, ПВ-2	
8	Оборудование систем В-1, В-2, В-4	
9	Схема системы ПВ-1	
10	Схема системы ПВ-2	
11	Схемы систем В-1, В-4	
12	Схемы систем В-2, В-3	

Пояснительная записка

Общие данные

Настоящий проект вентиляции разработан в соответствии с техническими условиями и архитектурными планами, предоставленными "Заказчиком", и действующими нормами проектирования. Расчетные параметры приняты следующие:

холодный период года	-28 °C
для наружного воздуха	
для внутреннего воздуха	
технических помещений	+18 °C
административных помещений	+22 °C

Вентиляция

Для создания в помещениях автомастерской воздушной среды, удовлетворяющей нормативным требованиям, запроектирована система общеобменной приточно-вытяжной вентиляции. Наружный воздух подается двумя приточными системами. Система "ПВ-1" обслуживает технические помещения и система "ПВ-2" – административные помещения. Наружный воздух в приточных установках нагревается вытяжным воздухом при помощи вращающихся теплообменников. Вентустановки систем располагаются в ремонтном цехе.

В ремонтном цехе запроектирована также система с местными отсосами для выхлопных труб автомашин.

Акустические мероприятия

- воздуховоды соединяются с вентиляторами через гибкие вставки;
- на приточных и вытяжных системах устанавливаются шумоглушители.

Автоматика

Приточно-вытяжные установки с рекуперацией тепла П-1 и П-2, должны иметь автоматическое и дистанционное централизованное отключение при пожаре. Устройства дистанционного централизованного отключения указанных систем следует размещать вне помещений с рециркуляцией воздуха – близи эвакуационных выходов из здания.

Ведомость ссылочных и прилагаемых документов

Лист	Наименование	Примечание
СО	Спецификация оборудования и материалов	
СНиП 4.10.2003	"Отопление, вентиляция и кондиционирование"	
СНиП 21-02-99	"Стоянки автомобилей"	
МГСН 5.01-01	"Стоянки легковых автомобилей"	
ОНТП 01-91	"Проектирование предприятий автомобильного транспорта"	
ГОСТ 12.1005-86	"Общие санитарно-гигиенические требования к воздуху рабочей зоны"	
ВСН 01-89	"Предприятия по обслуживанию автомобилей"	
СНиП 2.08.02-89*	"Общественные здания и сооружения"	
МГСН 4.14-98	"Предприятия общественного питания"	
Серия 5.904-4	"Двери и люки для вентиляционных камер"	
Серия 5.904-1	"Детали крепления воздуховодов"	
Серия 1.494-30	"Установка и крепление вентиляторов к	

Изм.	Кол.уч.	Лист	N док.	Подпись	Дата	Ремонт и мойка автомашин	Стадия	Лист	Листов
ГИП						Вентиляция	RД		
Разработал	Власкин								
Проверил	Рыжков					Общие данные (начало)	ООО "Адвент"		

Характеристика отопительно-вентиляционного оборудования

Обозн. СИС- темы	Кол. СИС- тем	Наименование обслуживаемых помещений	Тип установки	Вентилятор						Эл. двигатель			Воздухонагреватель						Фильтр								
				Тип	№	Сх. исполн.	Поло- жение	L, м ³ /ч	P, Па	n, об/мин	Тип	N, кВт	n, об/мин	Тип	№	Кол.	Тем-ра наг- рева, °C от до	Расход тепла, кВт	P, Па	Тип	№	Кол.	P, Па	Конц-ция, мг/м ³	нач.	кон.	
ПВ-1	1	Пом. №101, 203, 204, 207	VS-75-R-R	(прит.)	---	---	---	6235	300	1775	---	2,2	1420	врачающийся	---	1	-15	5,1	42,0	121	G-4	---	---	---	---	---	---
			VS-40-R-R	(выт.)	---	---	---	3960	450	1100	---	2,2	1420	---	---	---	---	---	---	93	G-4	---	---	---	---	---	---
ПВ-2	1	Пом. №104, 201, 205, 206	---	(прит.)	---	---	---	3500	300	1997	---	1,5	1420	врачающийся	---	1	-19	14,2	38,9	88	G-4	---	---	---	---	---	---
			---	(выт.)	---	---	---	2800	300	1840	---	1,5	1420	---	---	---	---	---	---	96	G-4	---	---	---	---	---	---
			---	---	---	---	---	3500	---	---	---	---	---	электрический	---	1	14,2	22	9,1	---	---	---	---	---	---	---	---
B-1	6	Пом. №101	---	---	---	---	---	1000	---	---	---	---	---	---	---	---	---	---	---	---	---	---	---	---	---	---	---
B-2	1	Пом. №102	---	KE 50-30-4	---	---	---	930	300	1230	---	0,77	1230	---	---	---	---	---	---	---	---	---	---	---	---	---	---
B-3	1	Пом. №106, 107	---	K 200L	---	---	---	400	350	1230	---	0,18	2645	---	---	---	---	---	---	---	---	---	---	---	---	---	---
B-4	1	Пом. №105	---	K 125XL	---	---	---	145	150	2501	---	0,07	2501	---	---	---	---	---	---	---	---	---	---	---	---	---	---

Таблица воздухообменов

НН	Наименование помещений	Объем, м ³	Кол-во воздуха, м ³ /ч		Кратность обмен/час	Обсл. вент. уст-ки	Примечание
			приток	выт-ка			
1 этаж							
101	Ремонтный цех	4508	6235	3230	14	0,7	ПВ-1 Выт. из пом. №102, 105
				1000			B-1
102	Мойка	186	---	930	---	5	B-2 Выт. из пом. №101
104	Приемная	138	615	415	4,5	3,0	ПВ-2 Выт. из пом. №106
105	Раздевалка	72	---	145	---	2	B-4 Выт. из пом. №101
106	C/у	---	---	по 100 м ³ /приод	---	---	B-3 Прит. из пом. №104
107	C/у душебная	---	---	по 100 м ³ /приод	---	---	B-3 Прит. из пом. №101
2 этаж							
201	Зал ожидания	212	2620	2120	12,4	10,0	ПВ-2 Выт. из пом. №202
203	Склад	30	---	90	---	3	ПВ-1 Прит. из пом. №204
204	Склад	27	730	80	27,0	3	ПВ-1 Выт. из пом. №203, 207
205	Бухгалтерия	35	120	120	3,4	3,4	ПВ-2
206	Кабинет директора	48	145	145	3	3	ПВ-2
207	Склад	187	---	560	---	3	ПВ-1 Прит. из пом. №204

Основные показатели по чертежам вентиляции

Наименование	Объем, м ³	Периоды года при T _h , °C	Расход тепла, кВт			Расход холода кВт	Установлен- ная мощность эл.двиг., кВт
			На отопл.	На вентил.	На горяч. водоснаб.		
Ремонт и мойка автомашин	---	-15	---	---	---	---	17,5*


* - с учетом электрического воздухонагревателя.

Изм	Колич	Лист	Н.док	Подпись	Дата	Общие данные (конец)		
						Стадия	Лист	Листов
ГИП								
Разработал								
Проверил								

Ремонт и мойка автомашин

ООО "Адвент"

План 1-го этажа

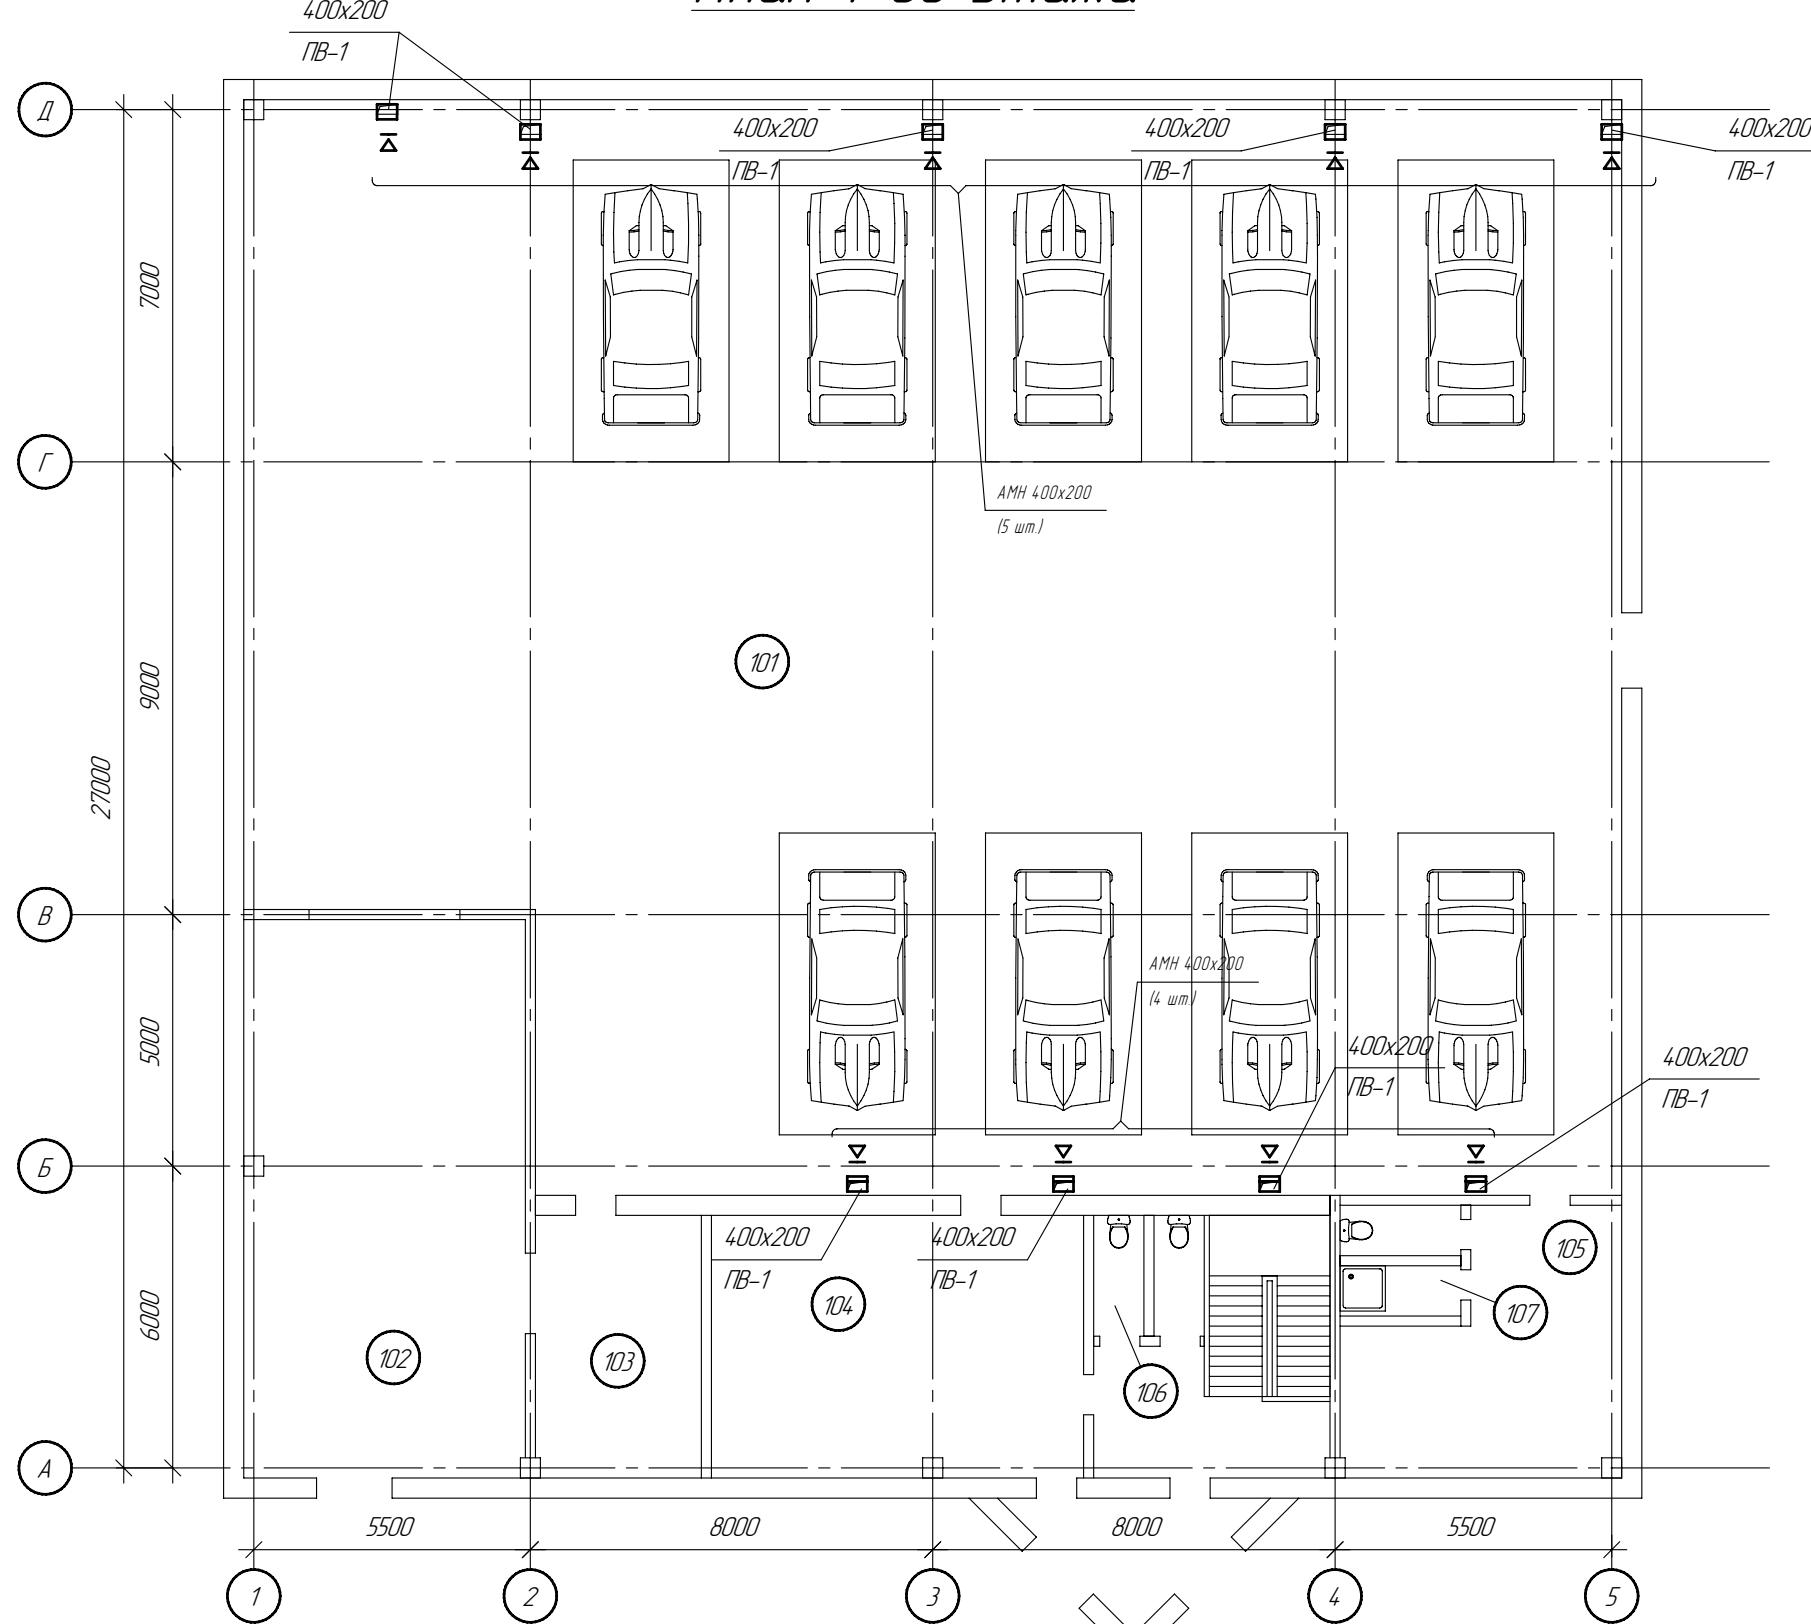

Экспликация помещений


1 этаж	
101	Ремонтный цех
102	Мойка
104	Приемная
105	Раздевалка
106	Санузел
107	Санузел, душевая

<i>СОГЛАСОВАНО</i>			
Инв. № подл.	Подл. и дата	Взам. инв. №	Взам. дата

Изм	Колич.	Лист	N док.	Подпись	Дата	OB																	
						Ремонт и мойка автомобилей																	
						Вентиляция																	
						Стадия	Лист	Листов															
						PД																	
						План 1-го этажа																	
						ООО "Адвент"																	
<table border="1"> <tr> <td>ГИП</td> <td></td> <td></td> <td></td> <td></td> </tr> <tr> <td>Разработал</td> <td>Власкин</td> <td></td> <td></td> <td></td> </tr> <tr> <td>Проверил</td> <td>Рыжков</td> <td></td> <td></td> <td></td> </tr> </table>						ГИП					Разработал	Власкин				Проверил	Рыжков						
ГИП																							
Разработал	Власкин																						
Проверил	Рыжков																						

План 2-го этажа

1

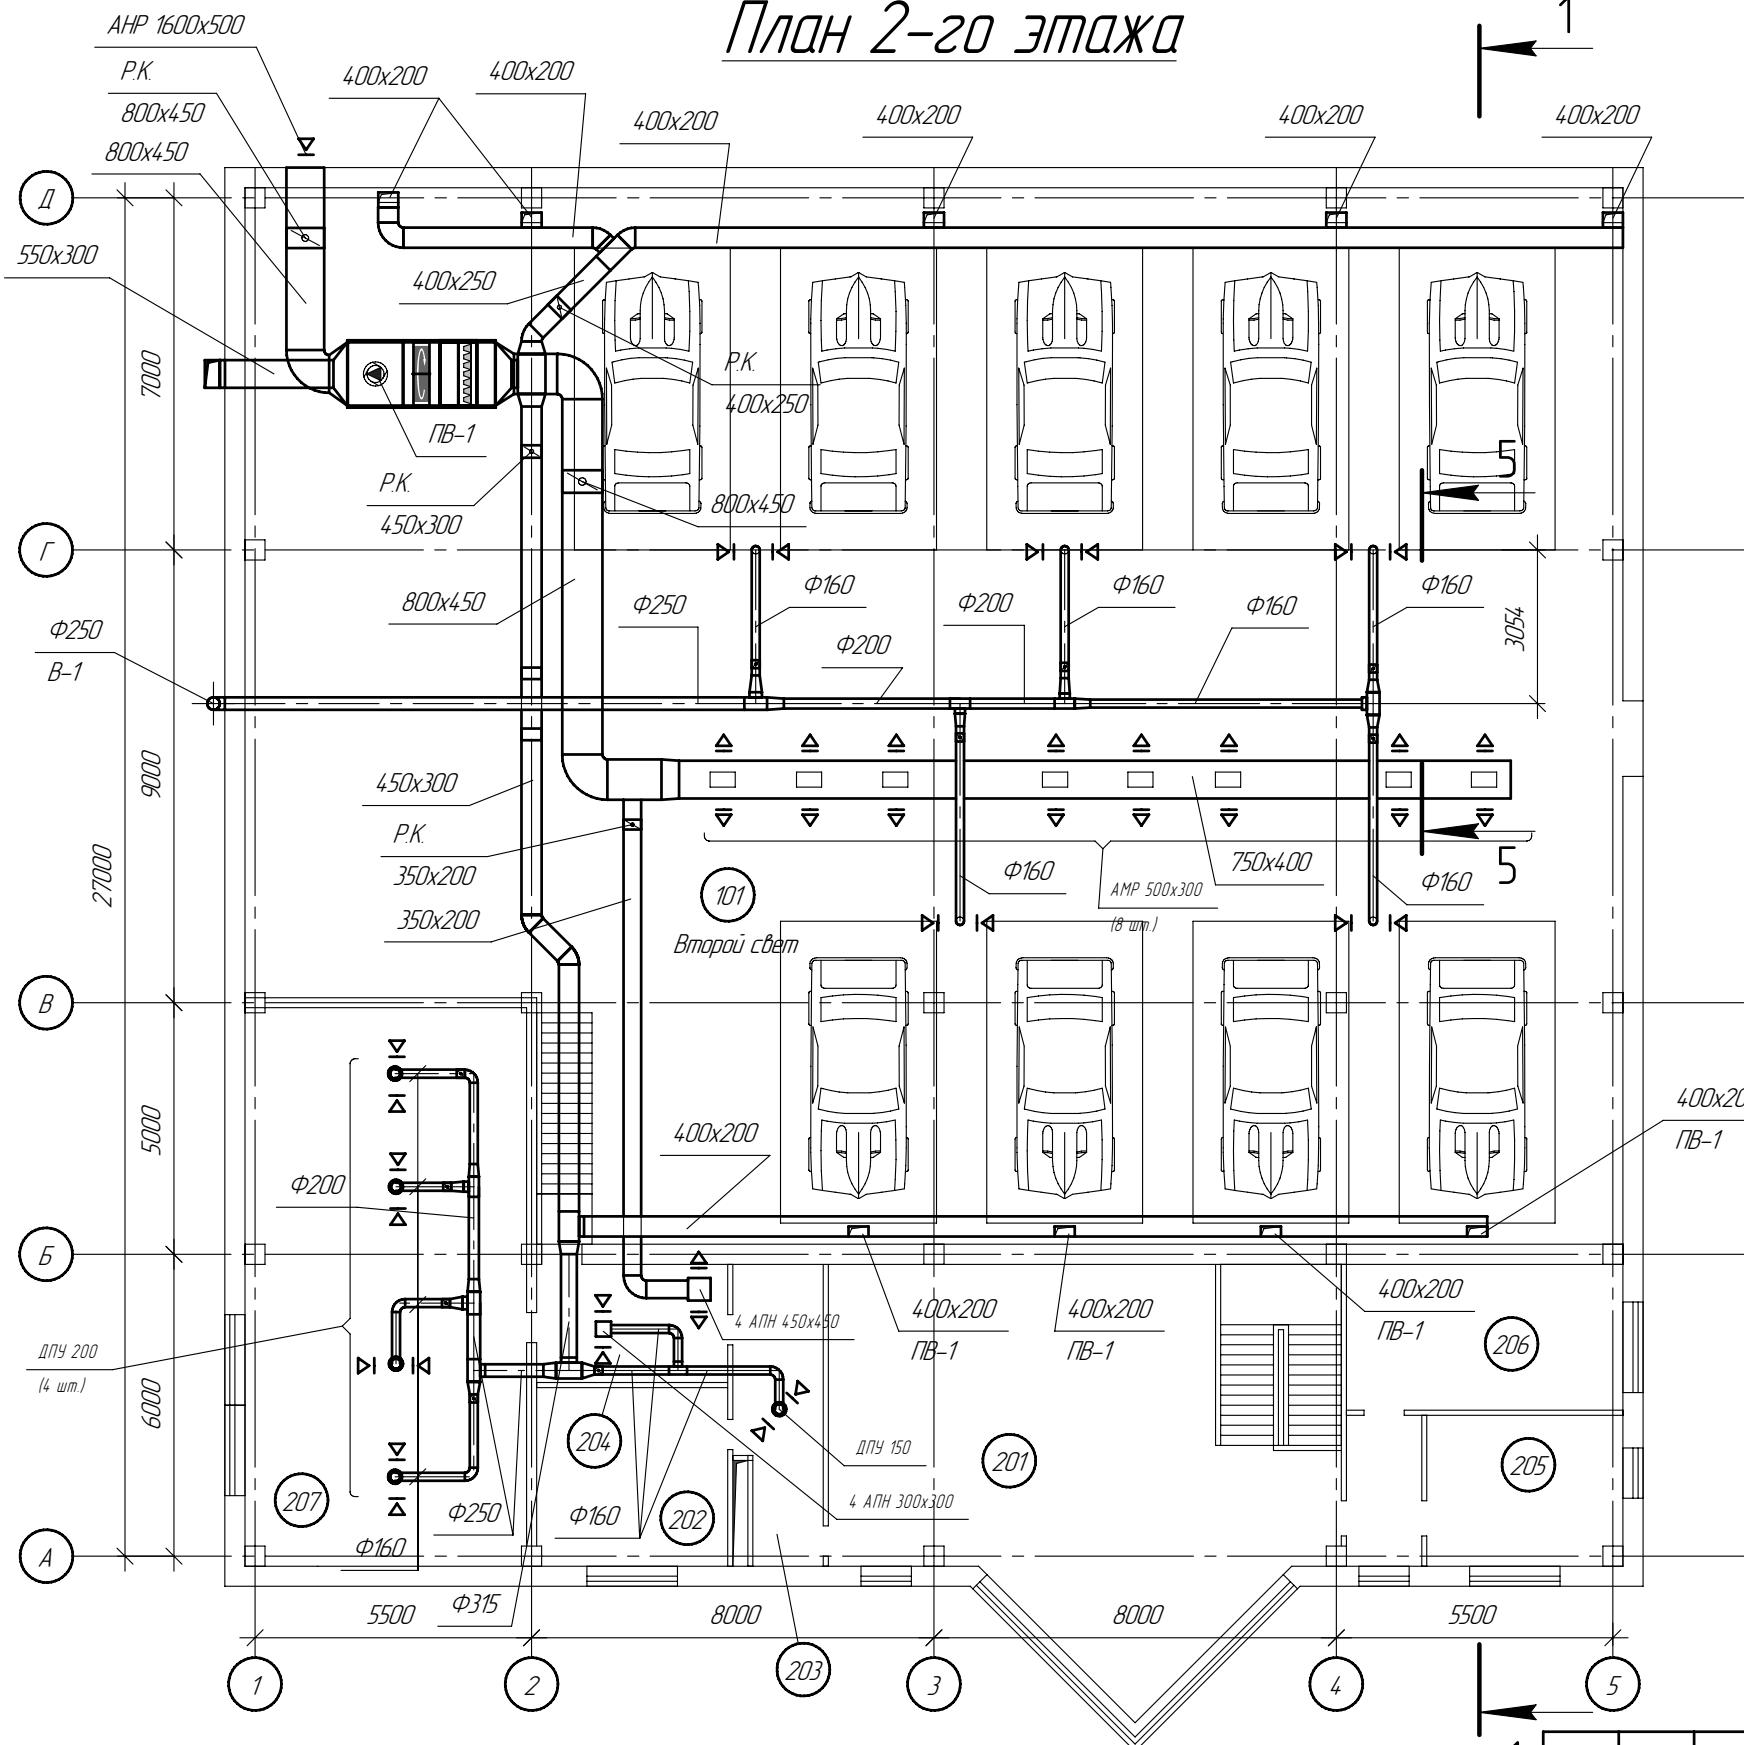

Экспликация помещений

2 этаж	
201	Зал ожидания
202	Кухня
203	Склад
204	Склад
205	Бухгалтерия
206	Кабинет директора
207	Склад


C O T A C O B A H O
C C
D O N
B K

Инф. № по делу	Подп. и дата	Взам. инф. №

OB

Ремонт и мойка автомобилей

План 1-го этажа

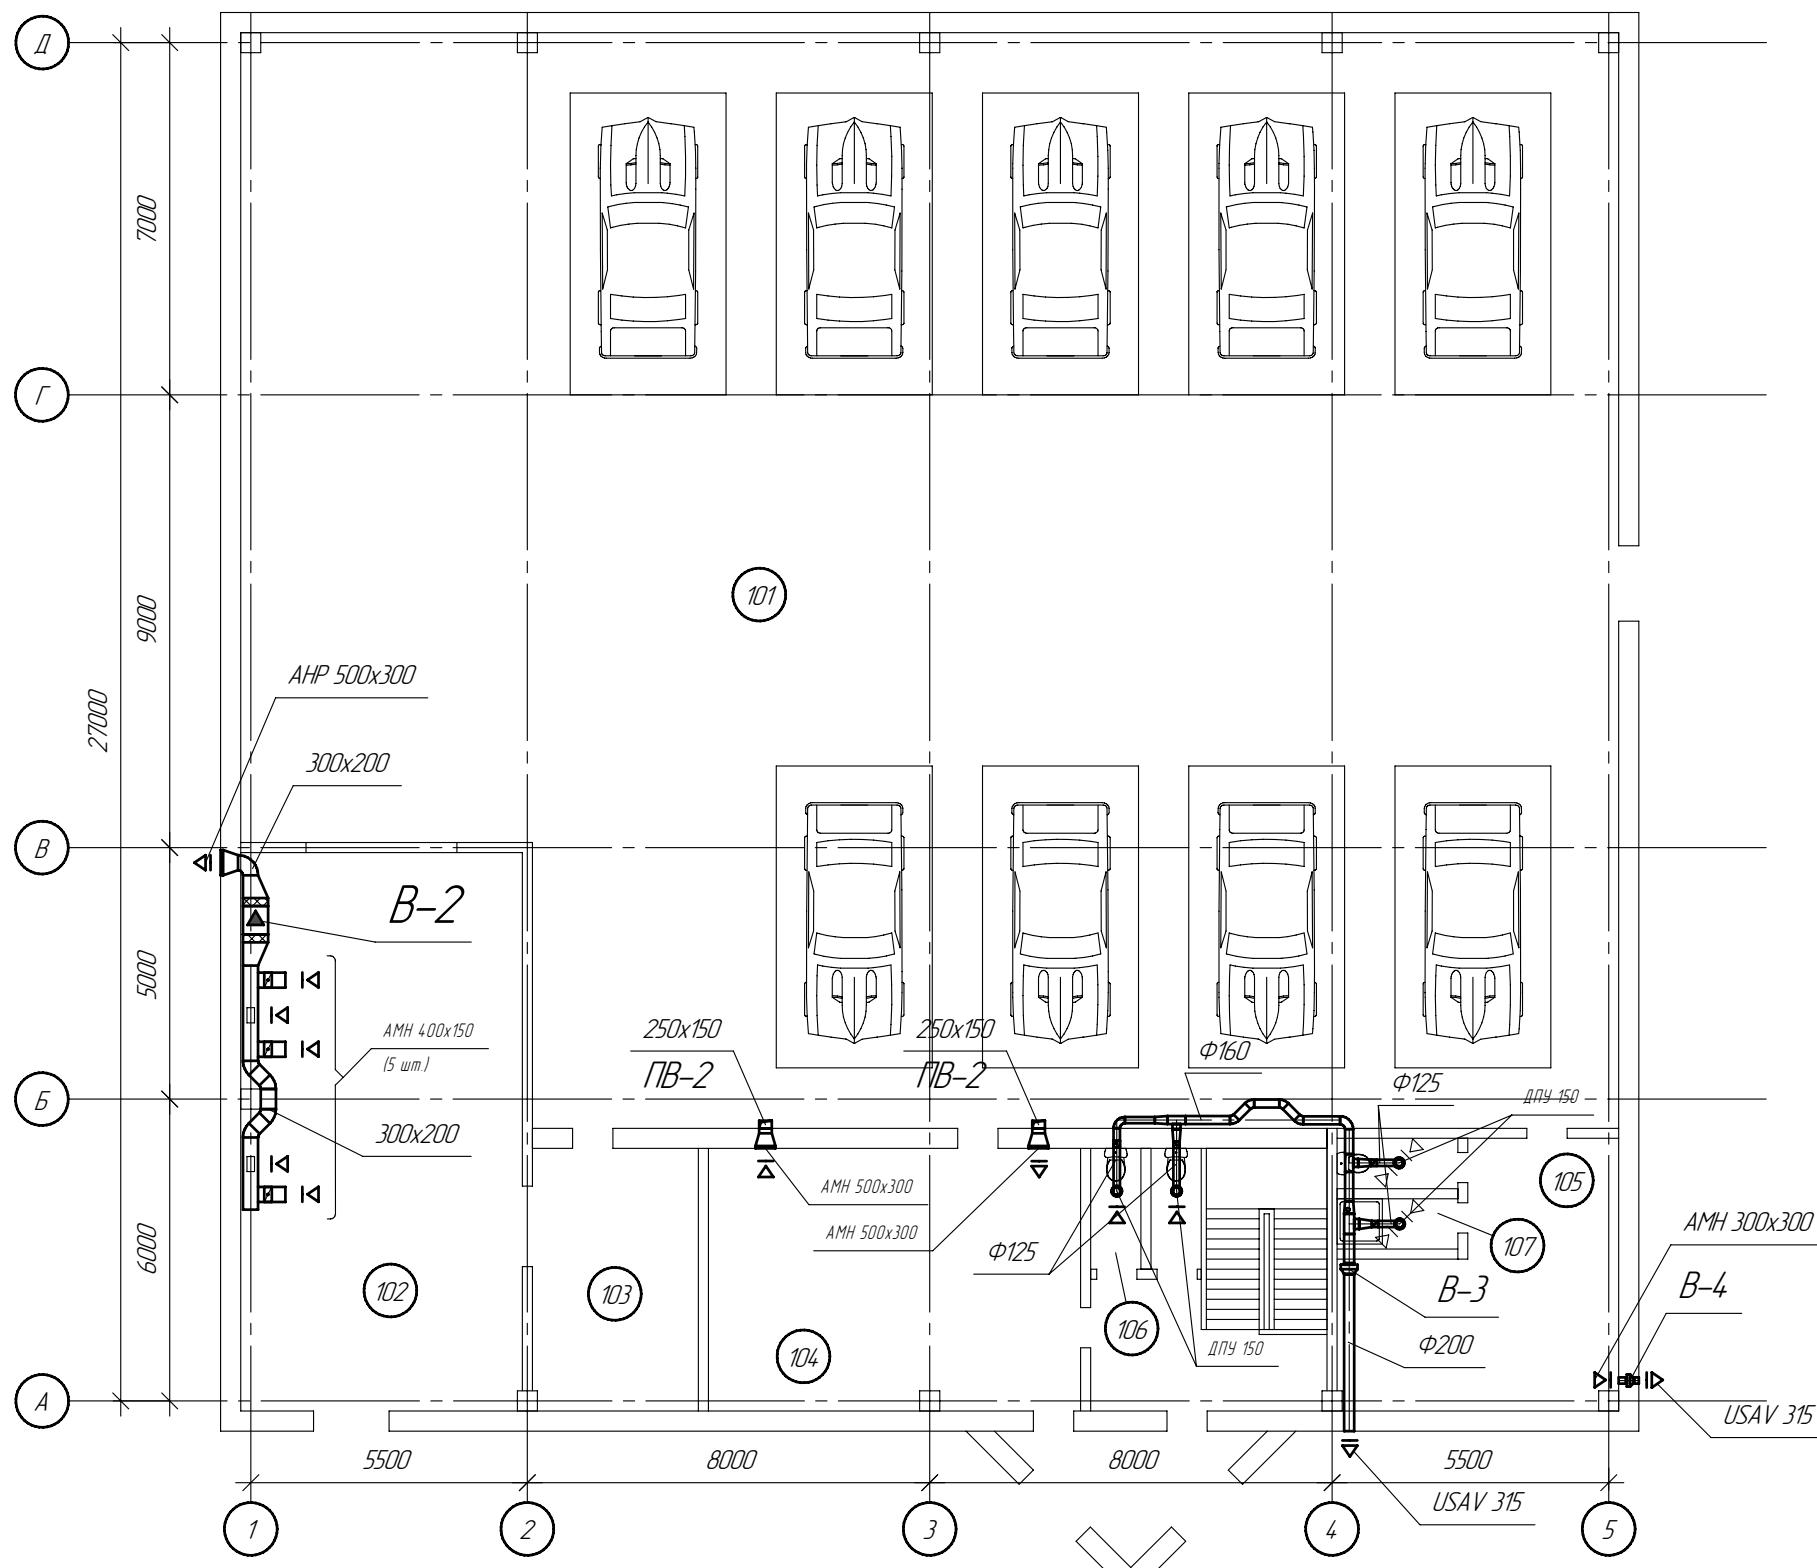

Экспликация помещений


1 этаж	
101	Ремонтный цех
102	Мойка
104	Приемная
105	Раздевалка
106	Санузел
107	Санузел, душевая

СОГЛАСОВАНО			
Инв. № подл.	Подл. и дата	Взам. инв. №	Взам. дата

Иэм	Кол.уч.	Лист	N док.	Подпись	Дата	OB
Ремонт и мойка автомобилей						
ГИП						
Разработал Власкин						
Проверил Рыжов						
План 1-го этажа						ООО "Адвент"
Вентиляция						Стадия
						Лист
						Листов
						PД

План 2-го этажа


1

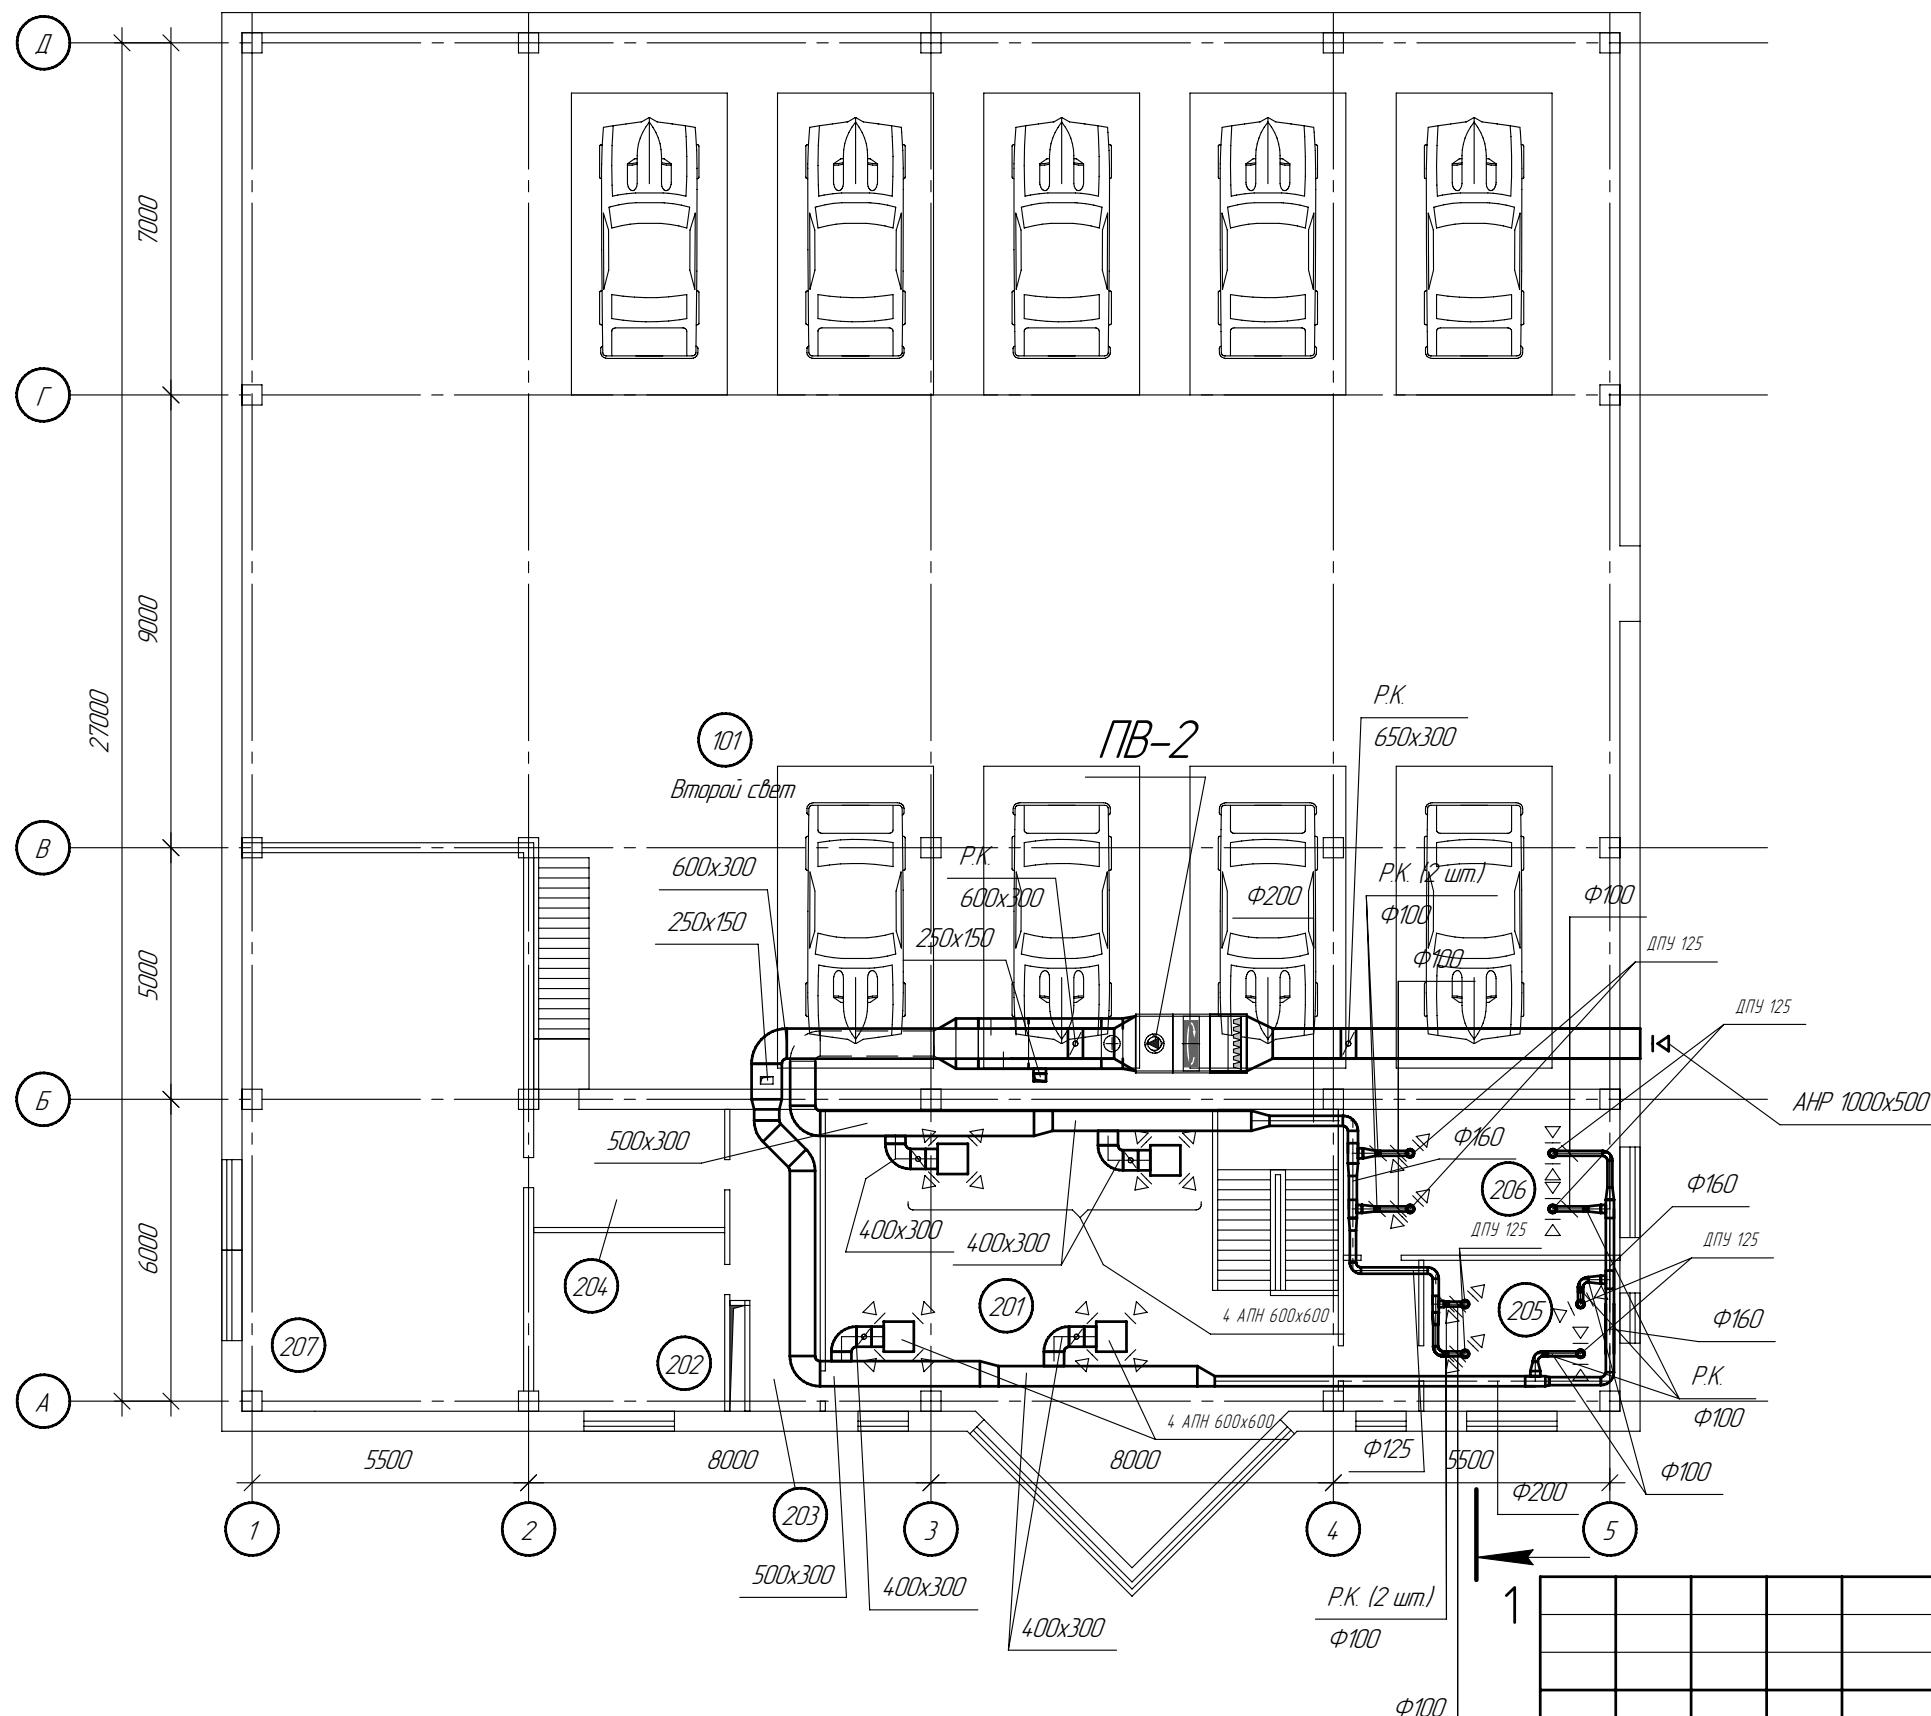



Экспликация помещений

2 этаж	
201	Зал ожидания
202	Кухня
203	Склад
204	Склад
205	Бухгалтерия
206	Кабинет директора
207	Склад


<i>Літера</i>	<i>Літера</i>	<i>Літера</i>	<i>Літера</i>
<i>Літера № поєднання</i>	<i>Літера у дата</i>	<i>Взамін чиєї</i>	<i>Номер</i>

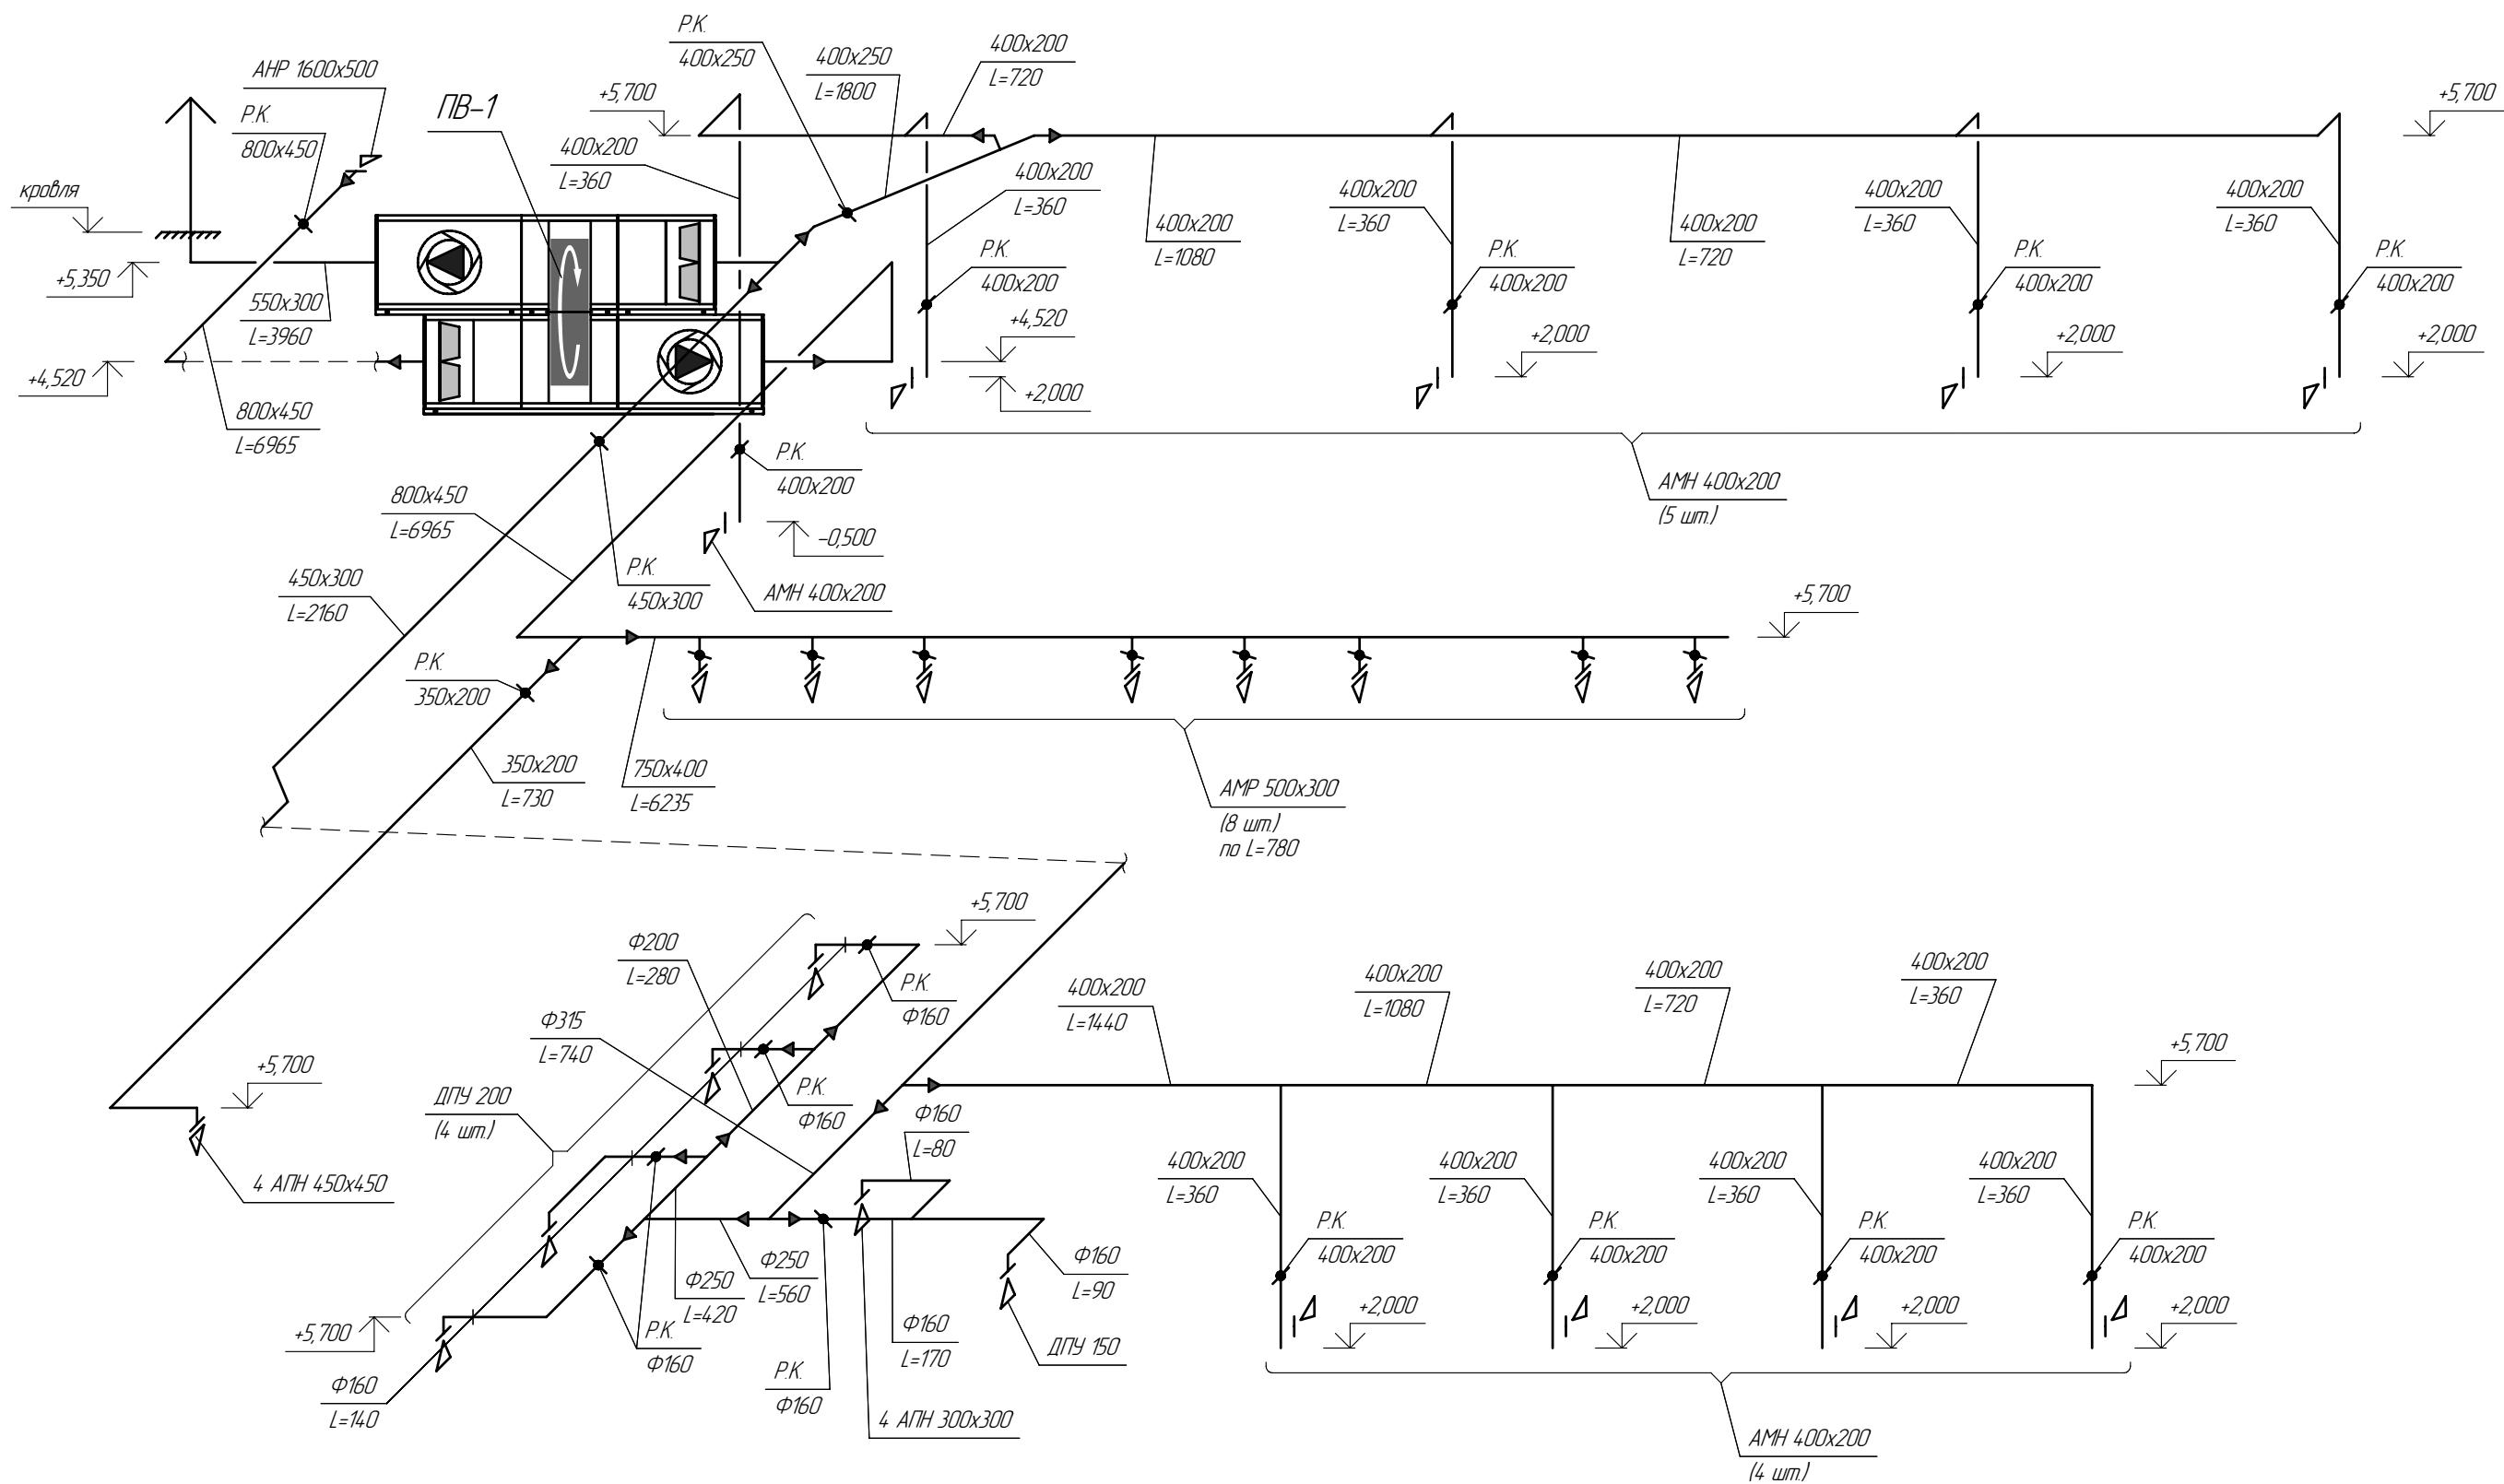

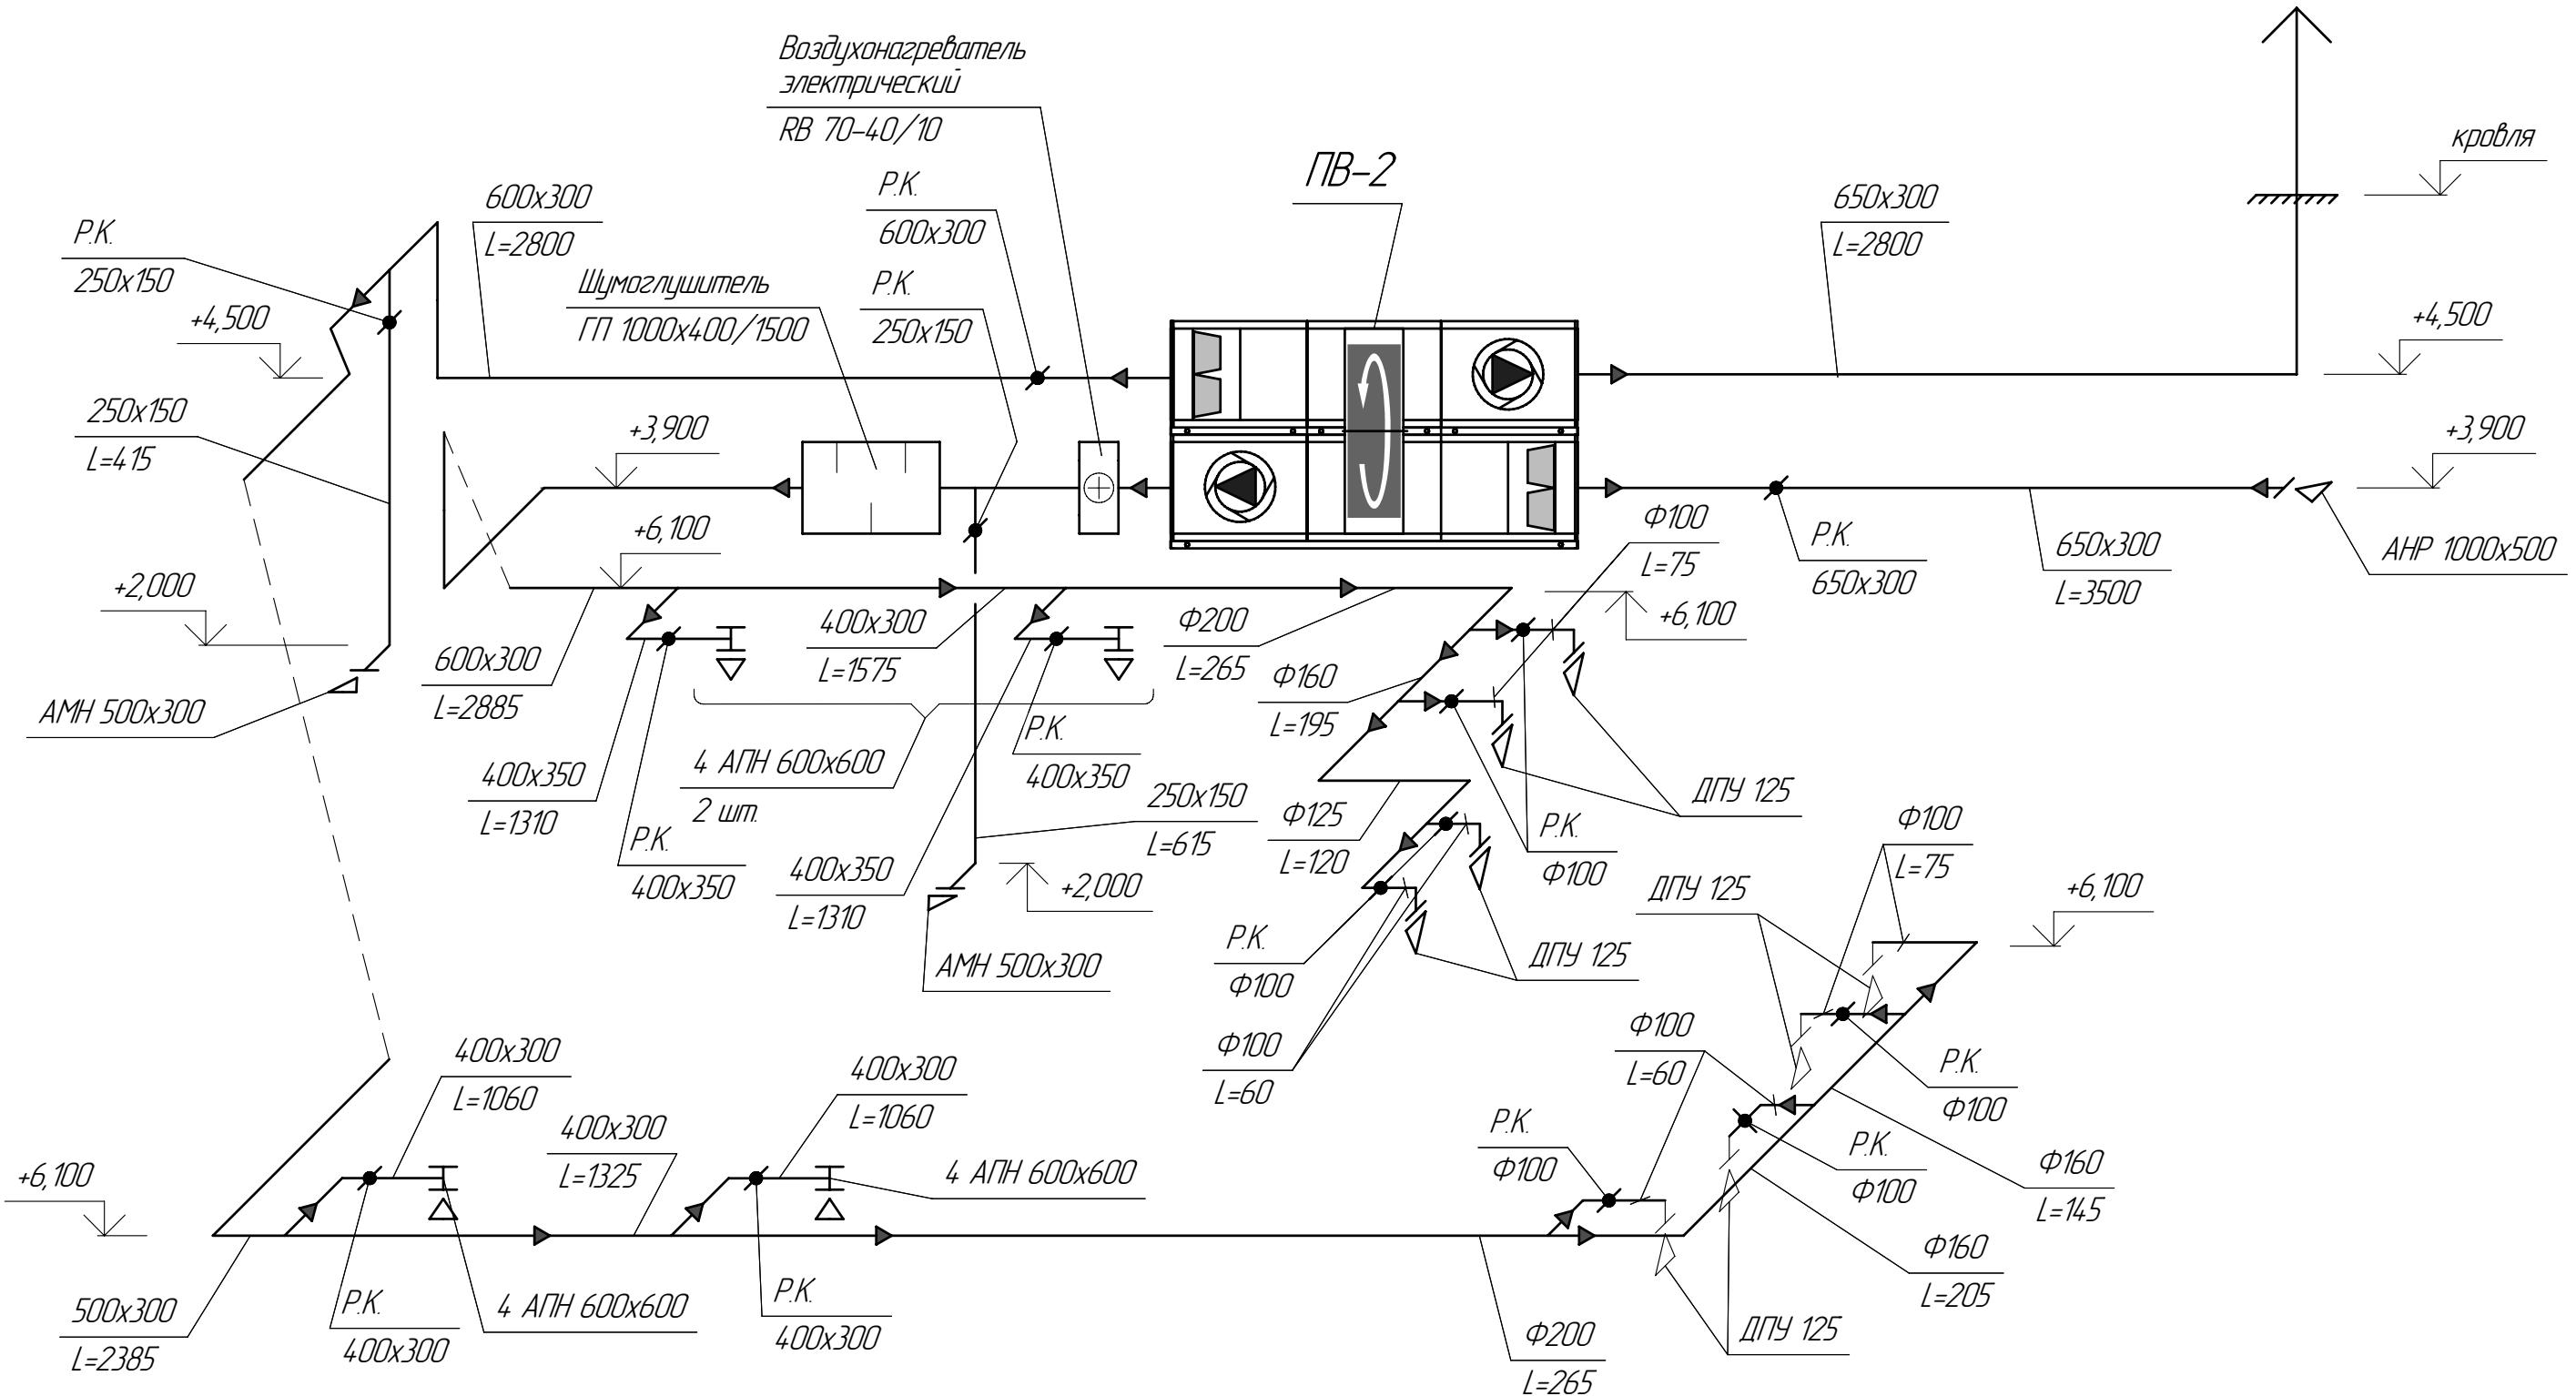

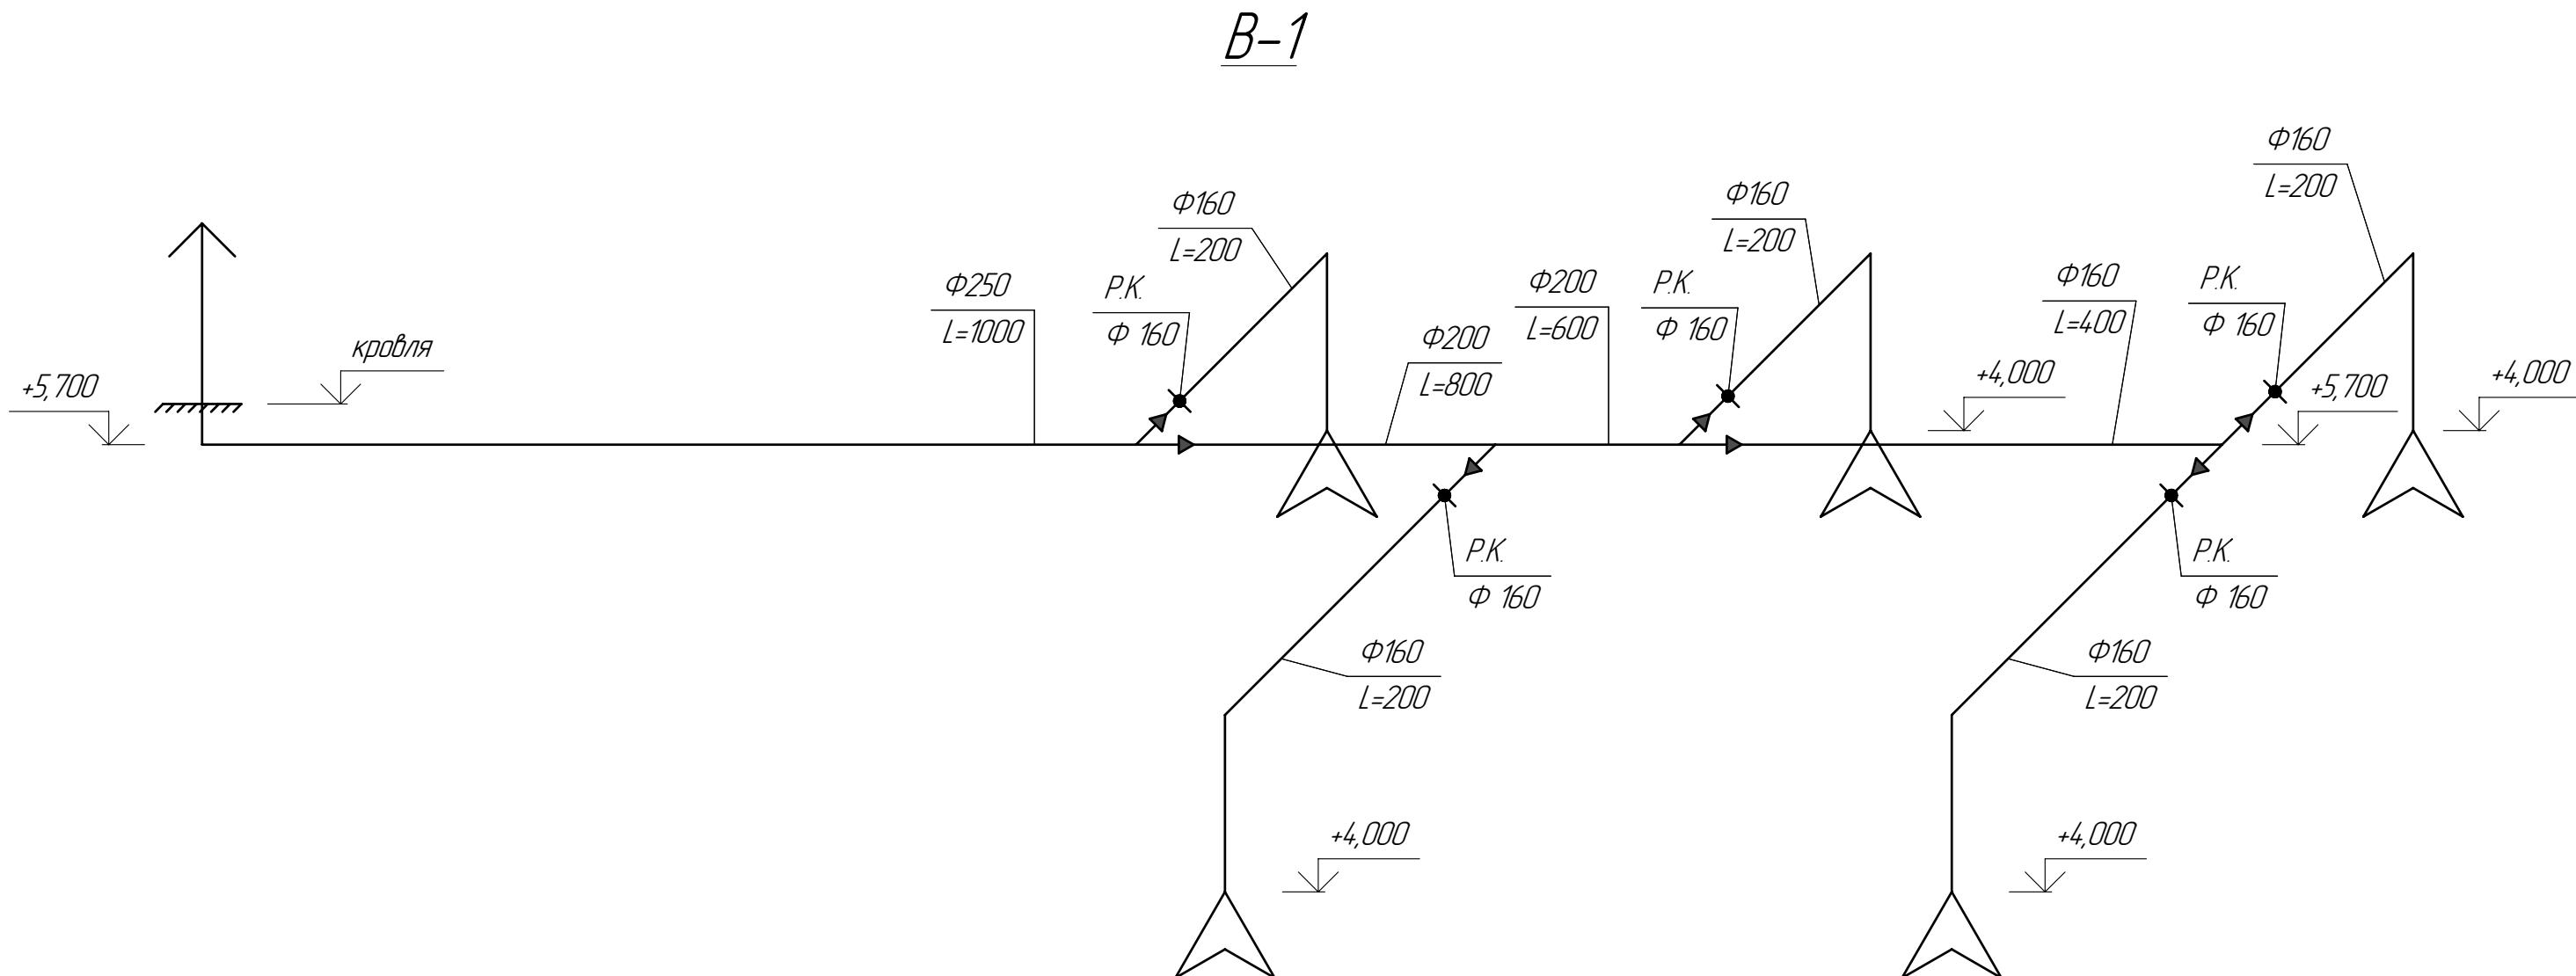


B-4

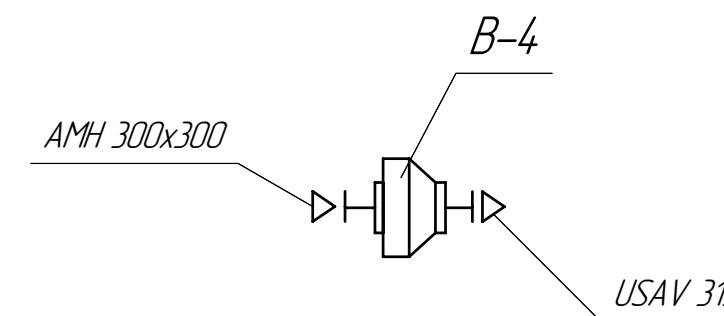


<i>№ п/п</i>	<i>Годн. и дата</i>	<i>Взам. ичн. №</i>	<i>Соглашение</i>
			<i>CC</i>
			<i>ZOM</i>
			<i>BK</i>





B-2

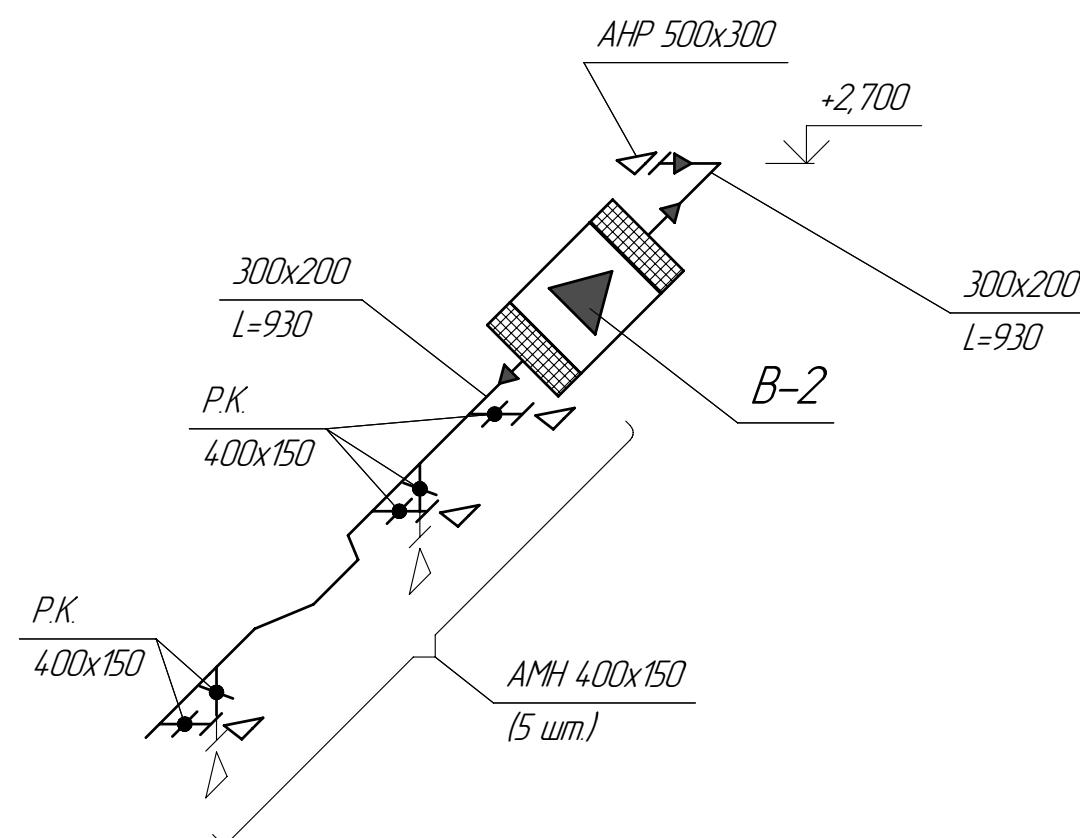

B-3

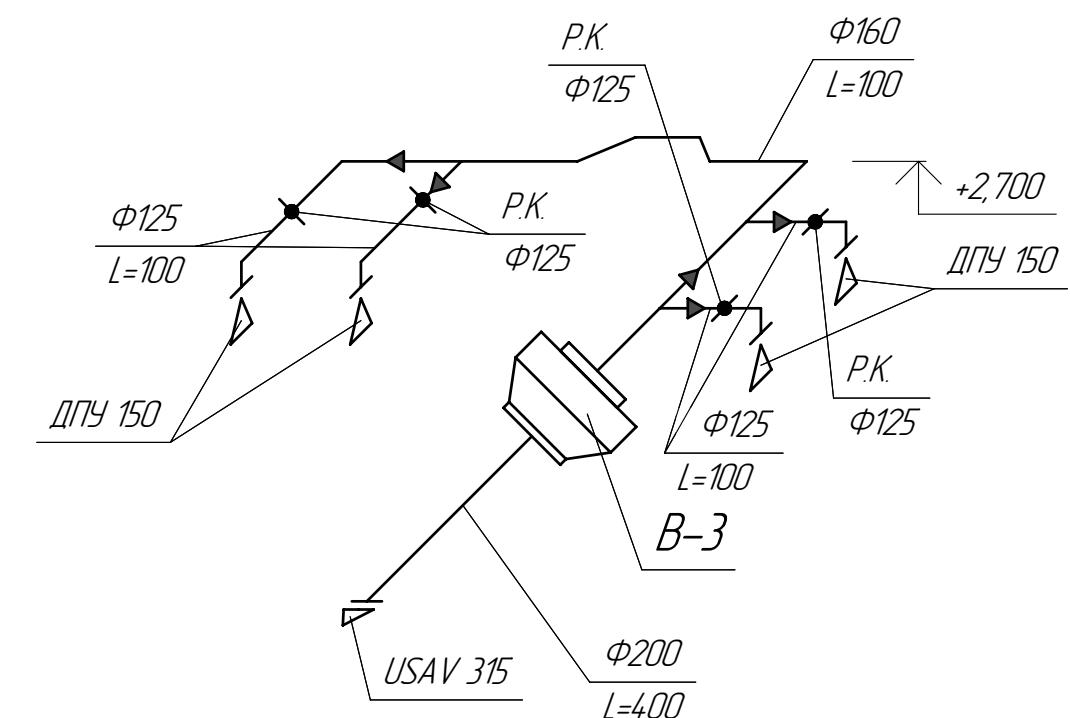


План 2-го этажа в осях Б/З-4

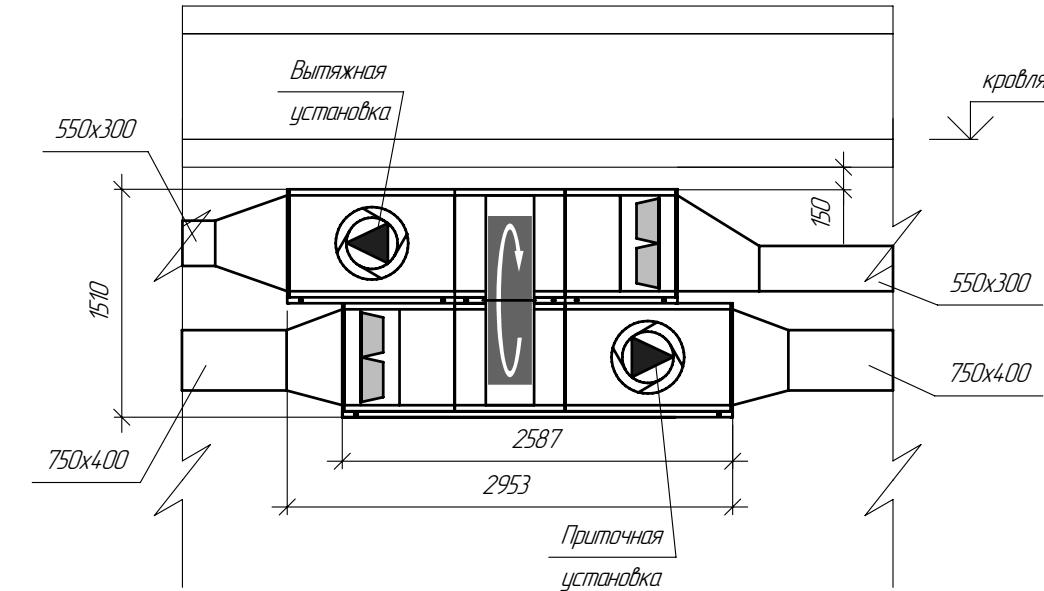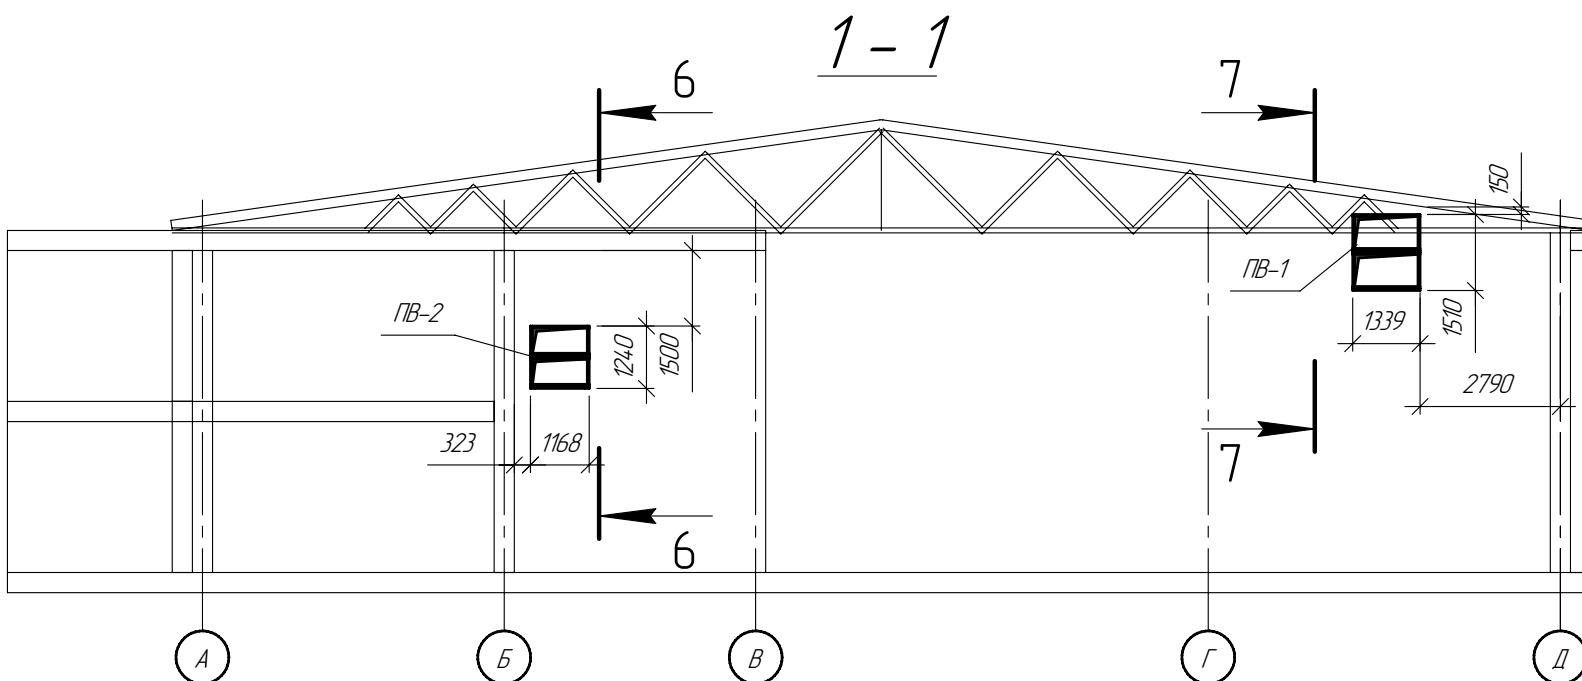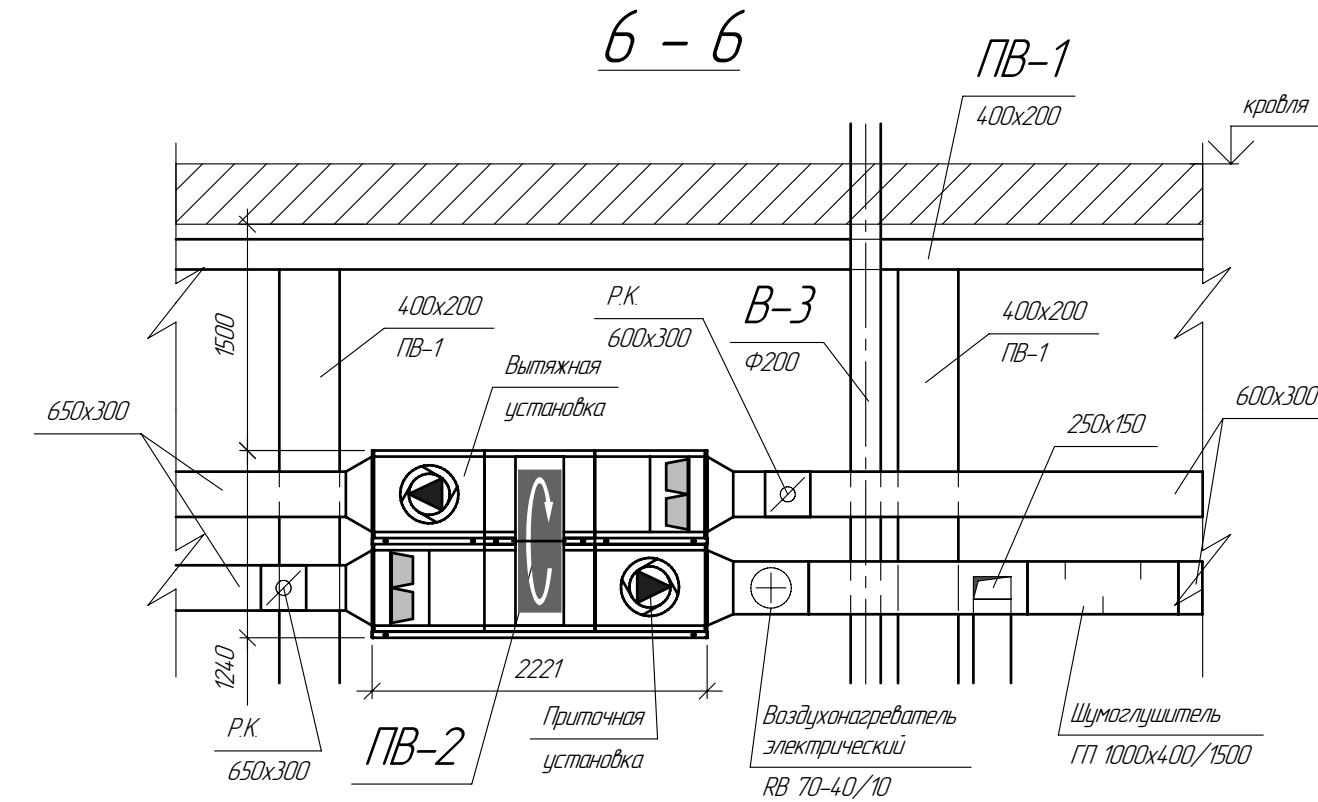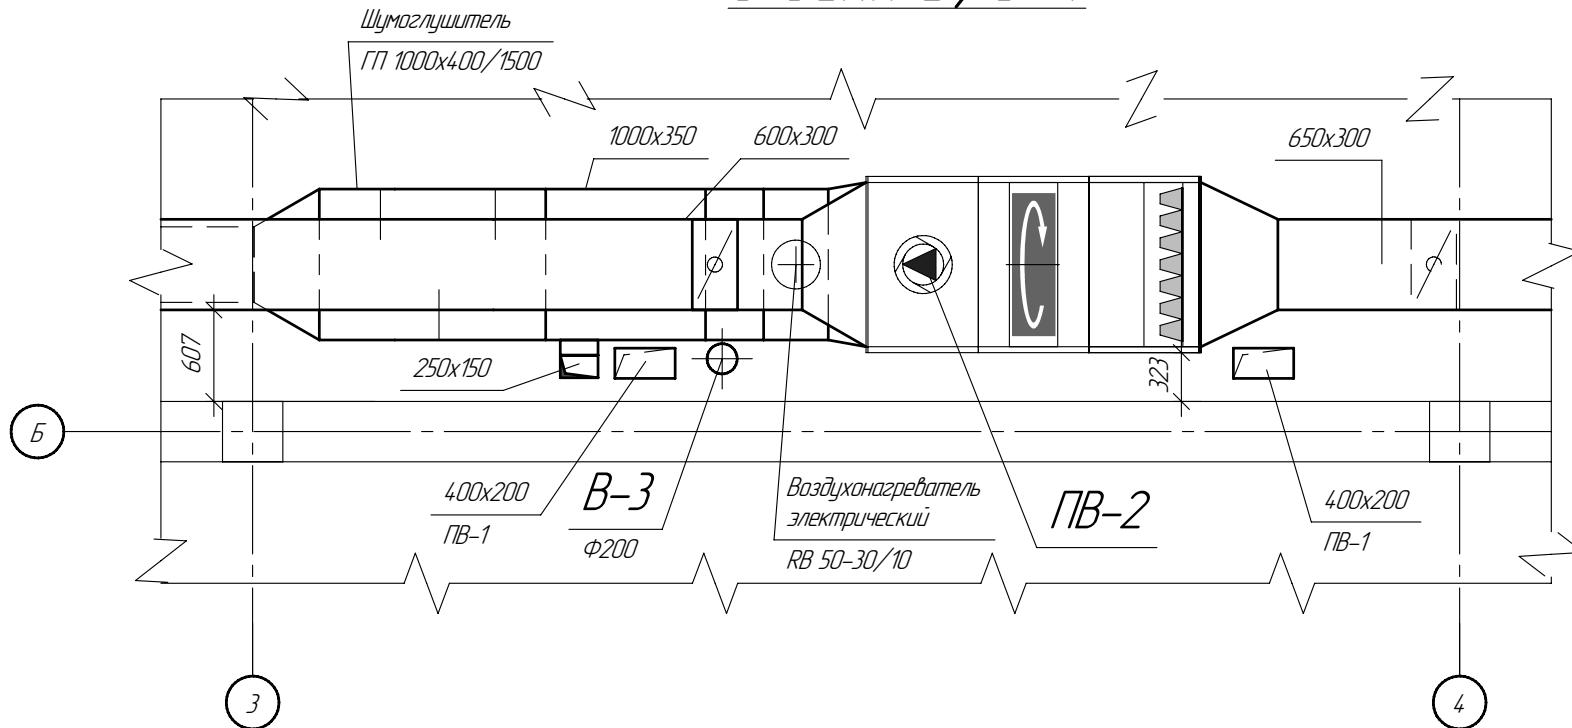


№ поєднання	Підл. у дата	Взам. підл. №	ЛІ
		304	BK



2 - 2

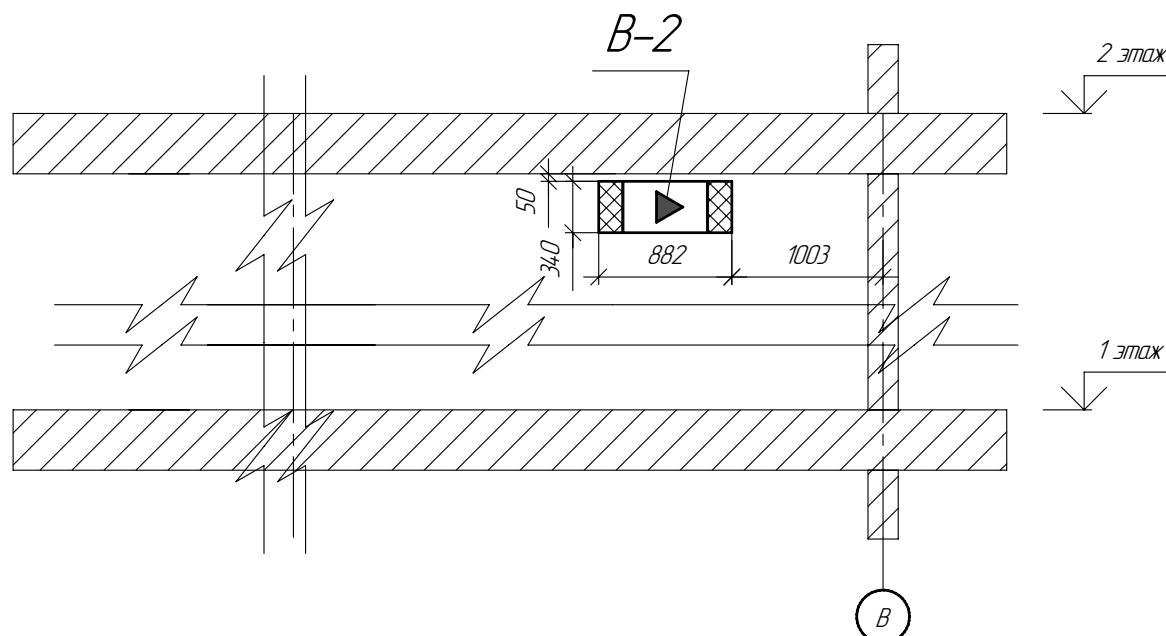

5 - 5

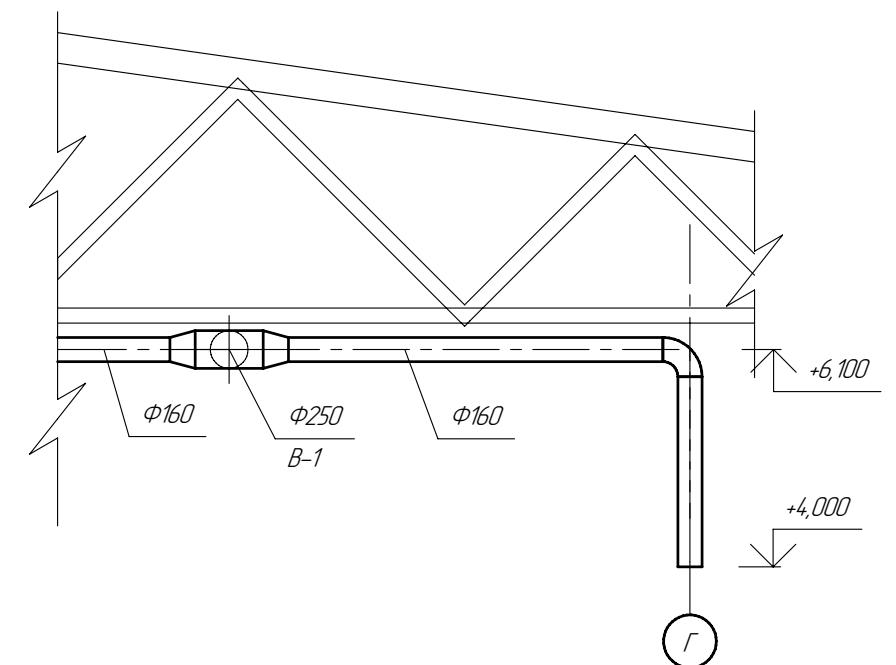

M 1 : 25

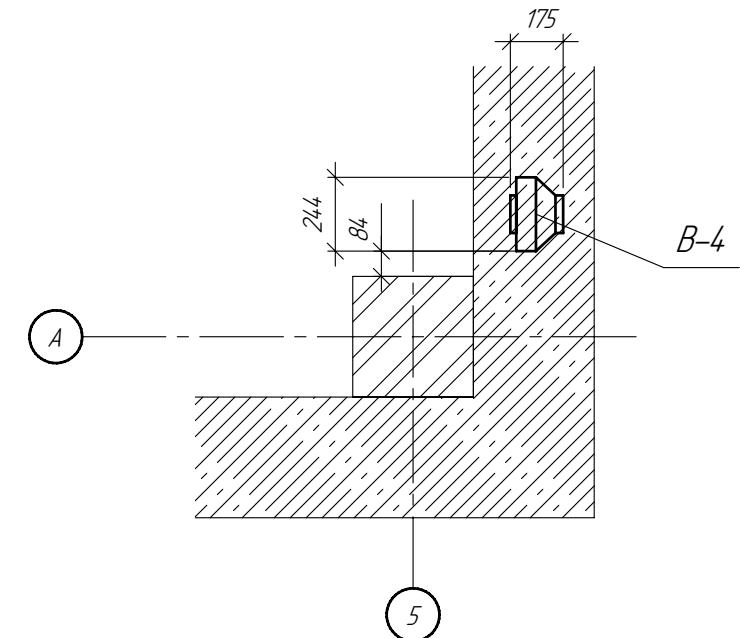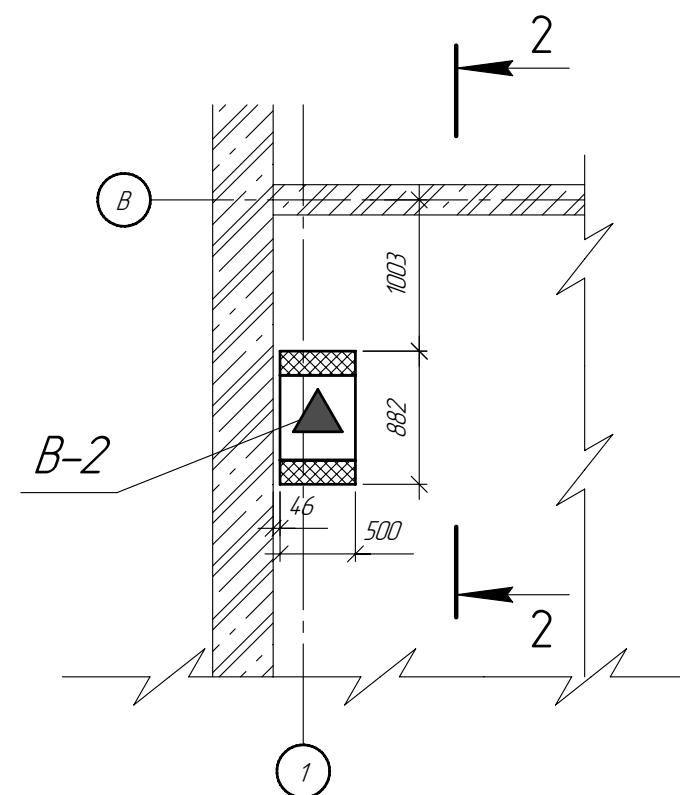

M 1 : 50

СОГЛАСОВАНО					
Инф. № подл.	Подл. и дата	Взам. инф. №	Н	ЗДМ	БК

Изм	Колич.	Лист	N док.	Подпись	Дата	OB
Ремонт и мойка автомашин						
ГИП						
Разработал	Власкин					
Проверил	Рыжов					
Вентиляция				Стадия	Лист	Листов
Оборудование систем				PД		
B-1, B-2, B-4				ООО "Адвент"		

Позиция	Наименование и техническая характеристика	Тип, марка обозначение документа опросного листа	Код оборудования, изделия, материала	Завод изготовитель	Единица измерения	Коли- чество	Масса единицы, кг	Примечание
1	2	3	4	5	6	7	8	9
	Приточно-вытяжная система ПВ-1		VS-75-R-R	Фирма "VTS-Clima"				
1	Приточная часть вентустановки -----							
	а) Вентилятор $L=6235 [м^3/ч]$, $P_{сеть}=300 [Па]$				шт.	1		
	с эл/двигателем $N=2,2 [кВт]$							
	б) Секция воздухонагревателя вращающегося				шт.	1		
	$T_{нар.}=-15 [°C]$, $T_{внутр.}=+5,1 [°C]$, $N=42 [кВт]$							
	в) Секция фильтра, класс очистки G-4				шт.	1		
	г) Клапан воздушный, с эл/приводом				шт.	1		
	д) Гибкая вставка				шт.	2		
2	Вытяжная часть вентустановки -----							
	а) Вентилятор $L=3960 [м^3/ч]$, $P_{сеть}=450 [Па]$				шт.	1		
	с эл/двигателем $N=2,2 [кВт]$							
	б) Секция фильтра, класс очистки G-4				шт.	1		
	г) Клапан воздушный, с эл/приводом				шт.	1		
	д) Гибкая вставка				шт.	2		
3	Клапан регулирующий ручной							
	350x200				шт.	1		
	400x200				шт.	9		

Инф. № подл
Подл. и дата
Взам. инф. №

Изм.	Кол.уч.	Лист	Н док.	Подп.	Дата	Ремонт и мойка автомашин		
ГИП						Спецификация оборудования		
Разработал Власкин								
Проверил Рыжов								
						ООО "Адвент"		

Позиция	Наименование и техническая характеристика	Тип, марка обозначение документа, опросного листа	Код оборудования, изделия, материала	Завод изготовитель	Единица измерения	Коли- чество	Масса единицы, кг	Примечание
1	2	3	4	5	6	7	8	9
	400x250				шт.	1		
	450x300				шт.	1		
	800x450				шт.	1		
	φ160				шт.	5		
4	Воздуховод стальной							
	350x200				п. м.	13		
	400x200				п. м.	84		
	400x250				п. м.	3		
	450x300				п. м.	18		
	550x300				п. м.	4		
	750x400				п. м.	19		
	800x450				п. м.	18		
	φ160				п. м.	19		
	φ200				п. м.	3		
	φ250				п. м.	4		
	φ315				п. м.	3		
	Приточно-вытяжная система ПВ-2		VS-40-R-R		Фирма "VTS-Clima"			
5	Приточная часть вентустановки -----							
	а) Вентилятор $L=3500 [м^3/ч]$, Рсеть=300 [Па]				шт.	1		
	с эл/двигателем N=1,5 [кВт]							
	б) Секция воздухонагревателя вращающегося				шт.	1		

Изм.	Колчч.	Лист	№ док.	Подп.	Дата

Позиция	Наименование и техническая характеристика	Тип, марка обозначение документа, опросного листа	Код оборудования, изделия, материала	Завод изготовитель	Единица измерения	Коли- чество	Масса единицы, кг	Примечание
1	2	3	4	5	6	7	8	9
	$T_{над}=-19 [^{\circ}\text{C}]$, $T_{внутр}=+14,2 [^{\circ}\text{C}]$, $N=38,9 [\text{kВт}]$							
	б) Секция фильтра, класс очистки G-4				шт.	1		
	г) Клапан воздушный, с эл/приводом				шт.	1		
	д) Гибкая вставка				шт.	2		
6	Вытяжная часть вентустановки -----							
	а) Вентилятор $L=2800 [\text{м}^3/\text{ч}]$, $P_{сеть}=300 [\text{Вт}]$ с эл/двигателем $N=15 [\text{kВт}]$				шт.	1		
	б) Секция фильтра, класс очистки G-4				шт.	1		
	г) Клапан воздушный, с эл/приводом				шт.	1		
	д) Гибкая вставка				шт.	2		
7	Воздухонагреватель электрический	RB 70-40/10		Фирма "Systemair"	шт.	1		
	$T_{над}=+14,2 [^{\circ}\text{C}]$, $T_{внутр}=22 [^{\circ}\text{C}]$, $N=9 [\text{kВт}]$							
8	Шумоглушитель пластинчатый	ГП 1000x400/1500			шт.	1		
9	Клапан регулирующий ручной							
	250x150				шт.	2		
	400x300				шт.	2		
	400x350				шт.	2		
	600x300				шт.	1		
	650x300				шт.	1		
	Ф100				шт.	7		

Изм	Колич	Лист	Н док	Подп	Дата

Ремонт и мойка автомашин

Лист
3

Позиция	Наименование и техническая характеристика	Тип, марка, обозначение документа, опросного листа	Код оборудования, изделия, материала	Завод изготавитель	Единица измерения	Количества	Масса единицы, кг	Примечание
1	2	3	4	5	6	7	8	9
10	Воздуховод стальной							
	250x150				п. м.	10		
	400x300				п. м.	13		
	400x350				п. м.	4		
	500x300				п. м.	9		
	600x300				п. м.	22		
	650x300				п. м.	21		
	700x400				п. м.	1		
	φ100				п. м.	11		
	φ125				п. м.	4		
	φ160				п. м.	7		
	φ200				п. м.	11		
	Система В-1							
11	Воздуховод стальной							
	φ160				п. м.	37		
	φ200				п. м.	7		
	φ250				п. м.	14		
12	Клапан регулирующий ручной							
	φ160				шт.	5		

Изм	Колч	Лист	Н док	Подп	Дата

Позиция	Наименование и техническая характеристика	Тип, марка обозначение документа, опросного листа	Код оборудования, изделия, материала	Завод изготовитель	Единица измерения	Коли- чество	Масса единицы, кг	Примечание																			
1	2	3	4	5	6	7	8	9																			
	<i>Система В-2</i>																										
13	Вытяжная установка, в составе:																										
	а) Вентилятор канальный L=525 [м ³ /ч], Рсеть=300 [Па]	KE 50-30-4		фирма "Systemair"	шт.	1																					
	с эл/двигателем N=0,77 [кВт]																										
	б) Гибкая вставка	500x300			шт.	2																					
14	Клапан регулирующий ручной																										
	400x150				шт.	5																					
15	Воздуховод стальной																										
	300x200				п. м.	8																					
	<i>Система В-3</i>																										
16	Вытяжная установка, в составе:																										
	а) Вентилятор канальный L=400 [м ³ /ч], Рсеть=300 [Па]	K 200L		фирма "Systemair"	шт.	1	21																				
	с эл/двигателем N=0,18 [кВт]																										
17	Клапан регулирующий ручной																										
	Ф125				шт.	4																					
18	Воздуховод стальной																										
	Ф125				п. м.	7																					
<i>Инд. № подл</i>				<table border="1" data-bbox="1778 2077 2270 2212"> <tr><td></td><td></td><td></td><td></td><td></td><td></td></tr> <tr><td></td><td></td><td></td><td></td><td></td><td></td></tr> <tr><td>Изм</td><td>Кол.уч</td><td>Лист</td><td>Н.док</td><td>Подп.</td><td>Дата</td></tr> </table>													Изм	Кол.уч	Лист	Н.док	Подп.	Дата	<i>Ремонт и мойка автомашин</i>				
Изм	Кол.уч	Лист	Н.док	Подп.	Дата																						
								Лист 5																			

Позиция	Наименование и техническая характеристика	Тип, марка обозначение документа, опросного листа	Код оборудования, изделия, материала	Завод изготовитель	Единица измерения	Коли- чество	Масса единицы, кг	Примечание
1	2	3	4	5	6	7	8	9
	Φ160				п. м.	6		
	Φ200				п. м.	4		
	Система В-4							
19	Вытяжная установка, в составе:							
	а) Вентилятор канальный L=145 [м ³ /ч], Рсеть=150 [Па] с эл/двигателем N=0,07 [кВт]	K 125XL		фирма "Systemair"	шт.	1	18	
20	Решетка наружная	USA V 315			шт.	2		
21	Решетка наружная	AHP 1600x500			шт.	1		
		AHP 1000x500			шт.	1		
		AHP 500x300			шт.	1		
22	Плафон универсальный	ДПУ 125			шт.	8		
		ДПУ 150			шт.	5		
		ДПУ 200			шт.	4		
23	Решетка потолочная	4 АПН 600x600			шт.	4		
		4 АПН 450x450			шт.	1		
		4 АПН 300x300			шт.	1		
24	Решетка настенная	АМН 500x300			шт.	2		
		АМН 400x200			шт.	9		
		АМН 400x150			шт.	5		
25	Решетка настенная с блоком регулирования	АМР 500x300			шт.	8		

Изм	Колич	Лист	Н док	Подп	Дата

Изм.	Колчук	Лист	№ док.	Подп.	Дата

Ремонт и мойка автомобилей

Лист

1